


Rzędna terenu	130.75	130.80	130.80
Rzędna osi rurociągu [m]	129.27	129.32	129.32
Zagłębienie osi rurociągu	1.48	1.48	1.48
Odległości [m]	14,2	1,3	
Średnice	63×3,8	63×3,8	
Spadek	0,4 %	15,00,0 %	
Długość trasy [m]	0.0	14,2	
Oznaczenie	W1	W2 W3	

EKOINBUD Sp. z o.o. ul. Geodetów 29 80-298 Gdańsk			
Opracowanie chronione prawem Ustawa o Prawie Autorskim i Prawach Połączonych z dn. 4 lutego 1994 (Dz.U. Nr 24 / 94 z 23 lutego 1994)			
Temat: Rozbudowa Szkoły Podstawowej w Rusi poprzez budowę oddziału w Bartągu			
Adres: dz. nr 289/5, obręb 281411_2.001 Bartąg gmina Stawiguda			
Inwestor: Gmina Stawiguda ul. Olsztyńska 10, 11-034 Stawiguda			
Imię i nazwisko:	Specjalność:	Nr uprawnień:	Podpis:
Projektant: Sławomir Plechota	sanitarna	WAM/0044/PWOS/11	
Sprawdzający: Tomasz Baranowski	sanitarna	WAM/0033/PWOS/14	
Opracował: Patryk Kowalczyk	sanitarna	-----	
Nazwa rysunku: PROFIL PRZYŁĄCZA WODOCIĄGOWEGO			Numer rys.: S-2
Data: lipiec 2021 Stadium: PROJEKT WYK. ZAMIENNY Branża: SANITARNA			Skala: 1:100/250


PRZEKRÓJ PIONOWY ZBIORNIKA PPOŻ.
B-B

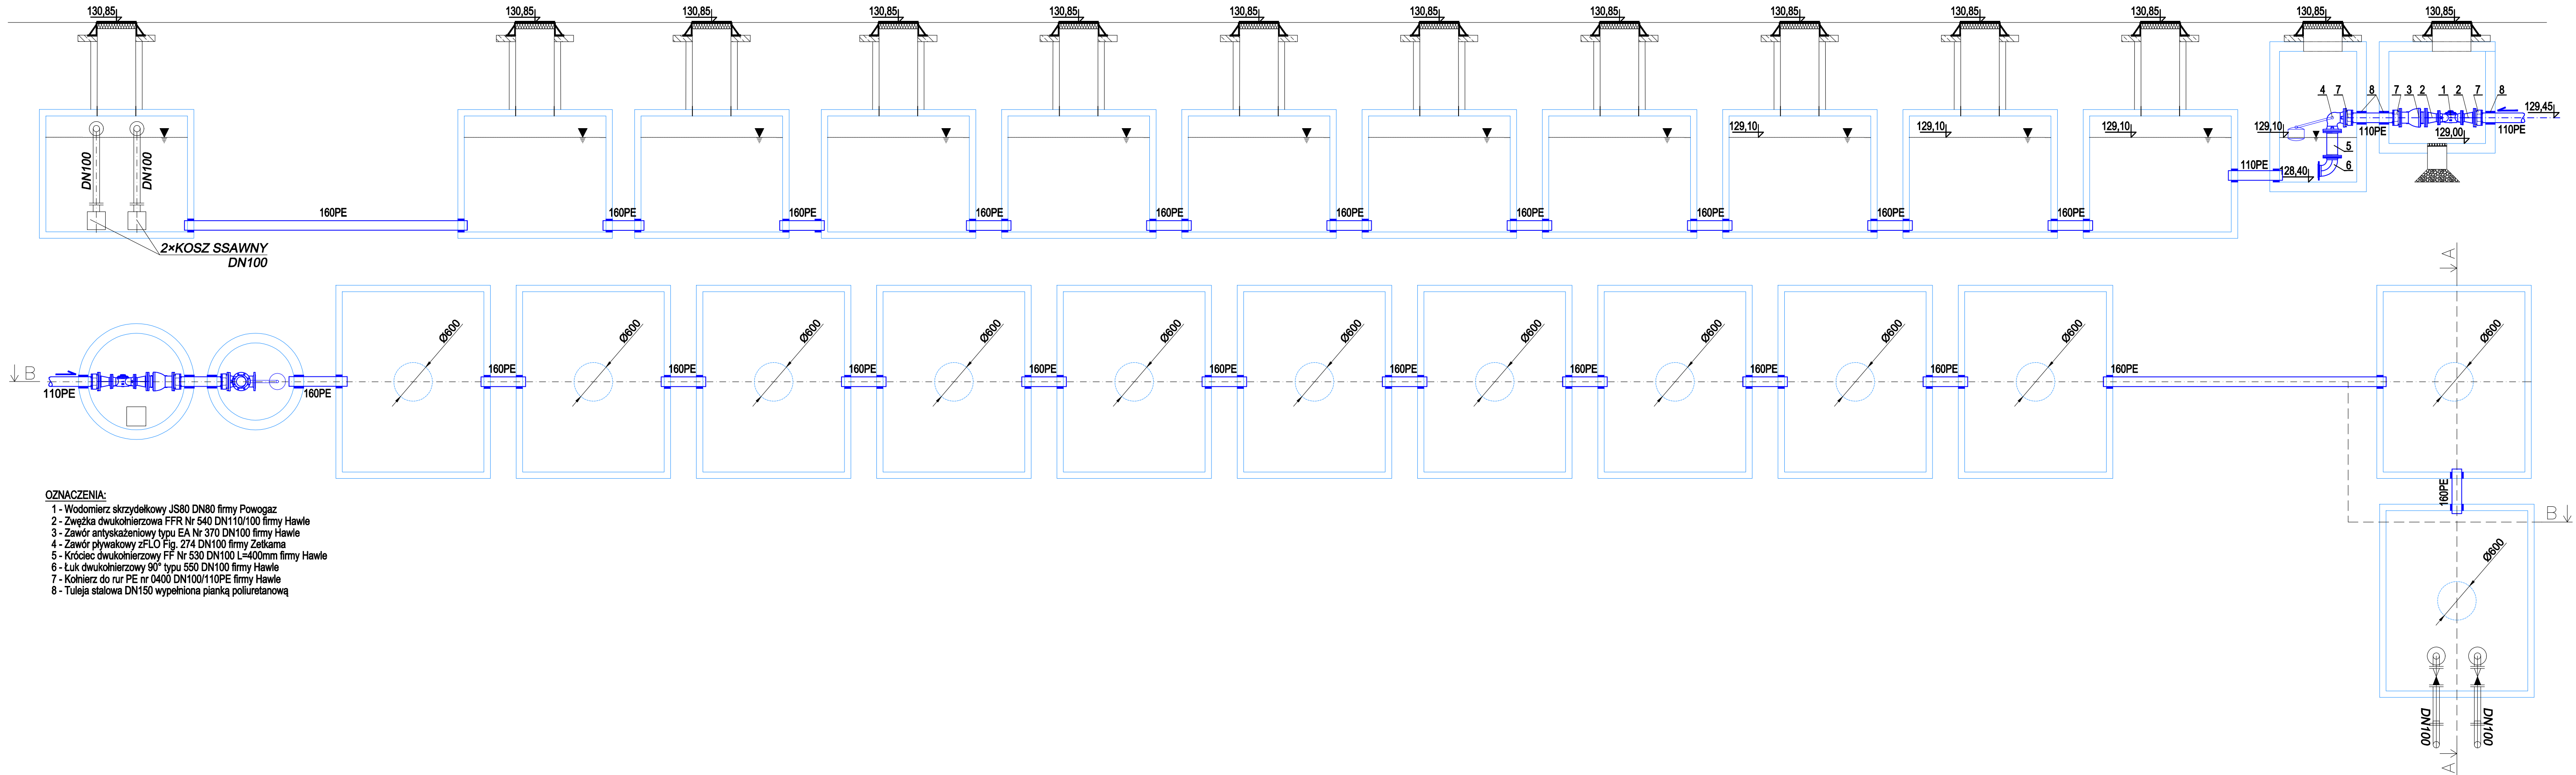

OZNACZENIA:


- 1 - Wodomierz skrzydełkowy JS80 DN80 firmy Powogaz
- 2 - Zwęzka dwukolnierzowa FFR Nr 540 DN110/100 firmy Hawle
- 3 - Zawór antyskażeniowy typu EA Nr 370 DN100 firmy Hawle
- 4 - Zawór pływakowy zFLO Fig. 274 DN100 firmy Zetkama
- 5 - Króciec dwukolnierzowy FF Nr 530 DN100 L=400mm firmy Hawle
- 6 - Łuk dwukolnierzowy 90° typu 550 DN100 firmy Hawle
- 7 - Kolnierz do rur PE nr 0400 DN100/110PE firmy Hawle
- 8 - Tuleja stalowa DN150 wypełniona pianką poliuretanową

PRZEKRÓJ PIONOWY ZBIORNIKA PPOŻ.
A-A

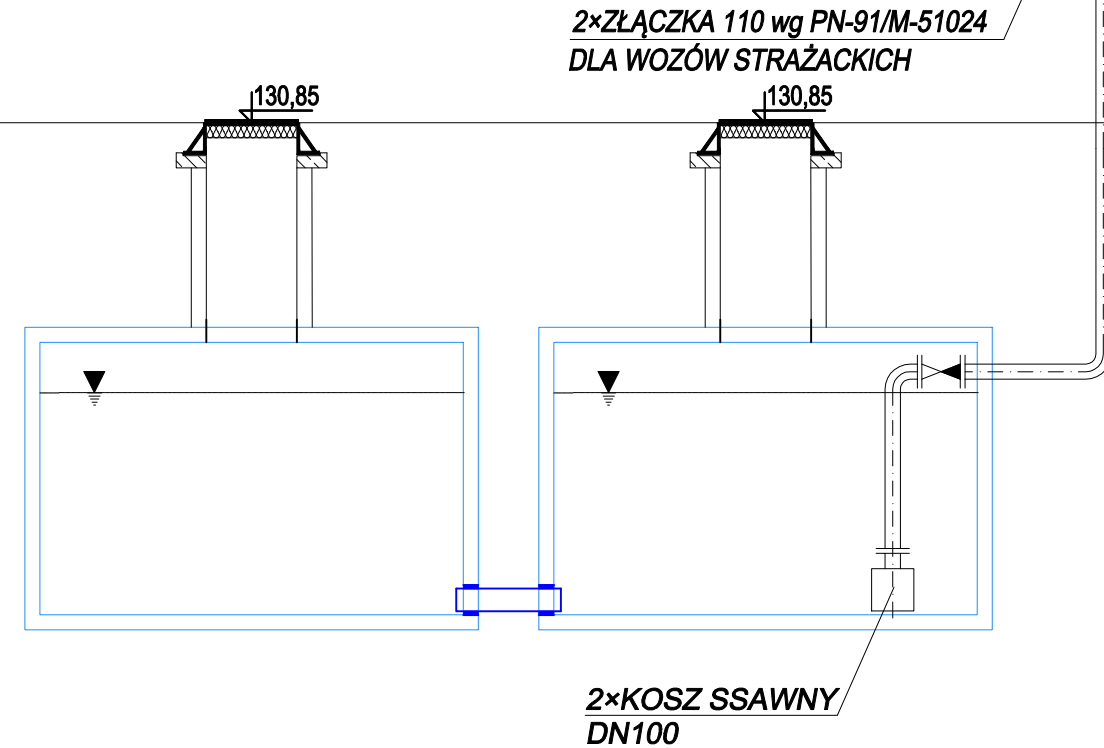

UWAGA:
ZBIORNIK RETENCYJNY 12 KOMOROWY
- OBJĘTOŚĆ CAŁKOWITA 1 KOMORY: 12m³
- OBJĘTOŚĆ UŻYTKOWA 1 KOMORY: 9,5m³
ŁĄCZNA POJEMNOŚĆ UŻYTKOWA 12x9,5m³ = 114m³
PŁYTA POKRYWOWA POD RUCH CIĘŻKI

EKONIBUD Sp. z o.o. ul. Ciesielska 28 85-201 Gdańsk			
Opinię wykonał: mgr inż. Tomasz Baranowski			
Temat: Rozbudowa Szkoły Podstawowej w Rusi przez budowę oddziału w Bartągu			
Adres: dz. nr 280/5, obręb 281411_2, 001 Bartąg gmina Bartąg			
Inwestor: Gmina Stawiguda			
ul. Olsztynska 10, 11-034 Stawiguda			
Projektant	Opiekuńca	Nr uprawnień	Podpis
Projektant	Opiekuńca	Nr uprawnień	Podpis
Opisowny	Opiekuńca	Nr uprawnień	Podpis
Opisowny	Opiekuńca	Nr uprawnień	Podpis
RYS. SZCZEGÓŁOWY ZBIORNIKÓW PPOŻ.			Numer rys. S-3
Data: 1 lipiec 2021			Skala: 1:100

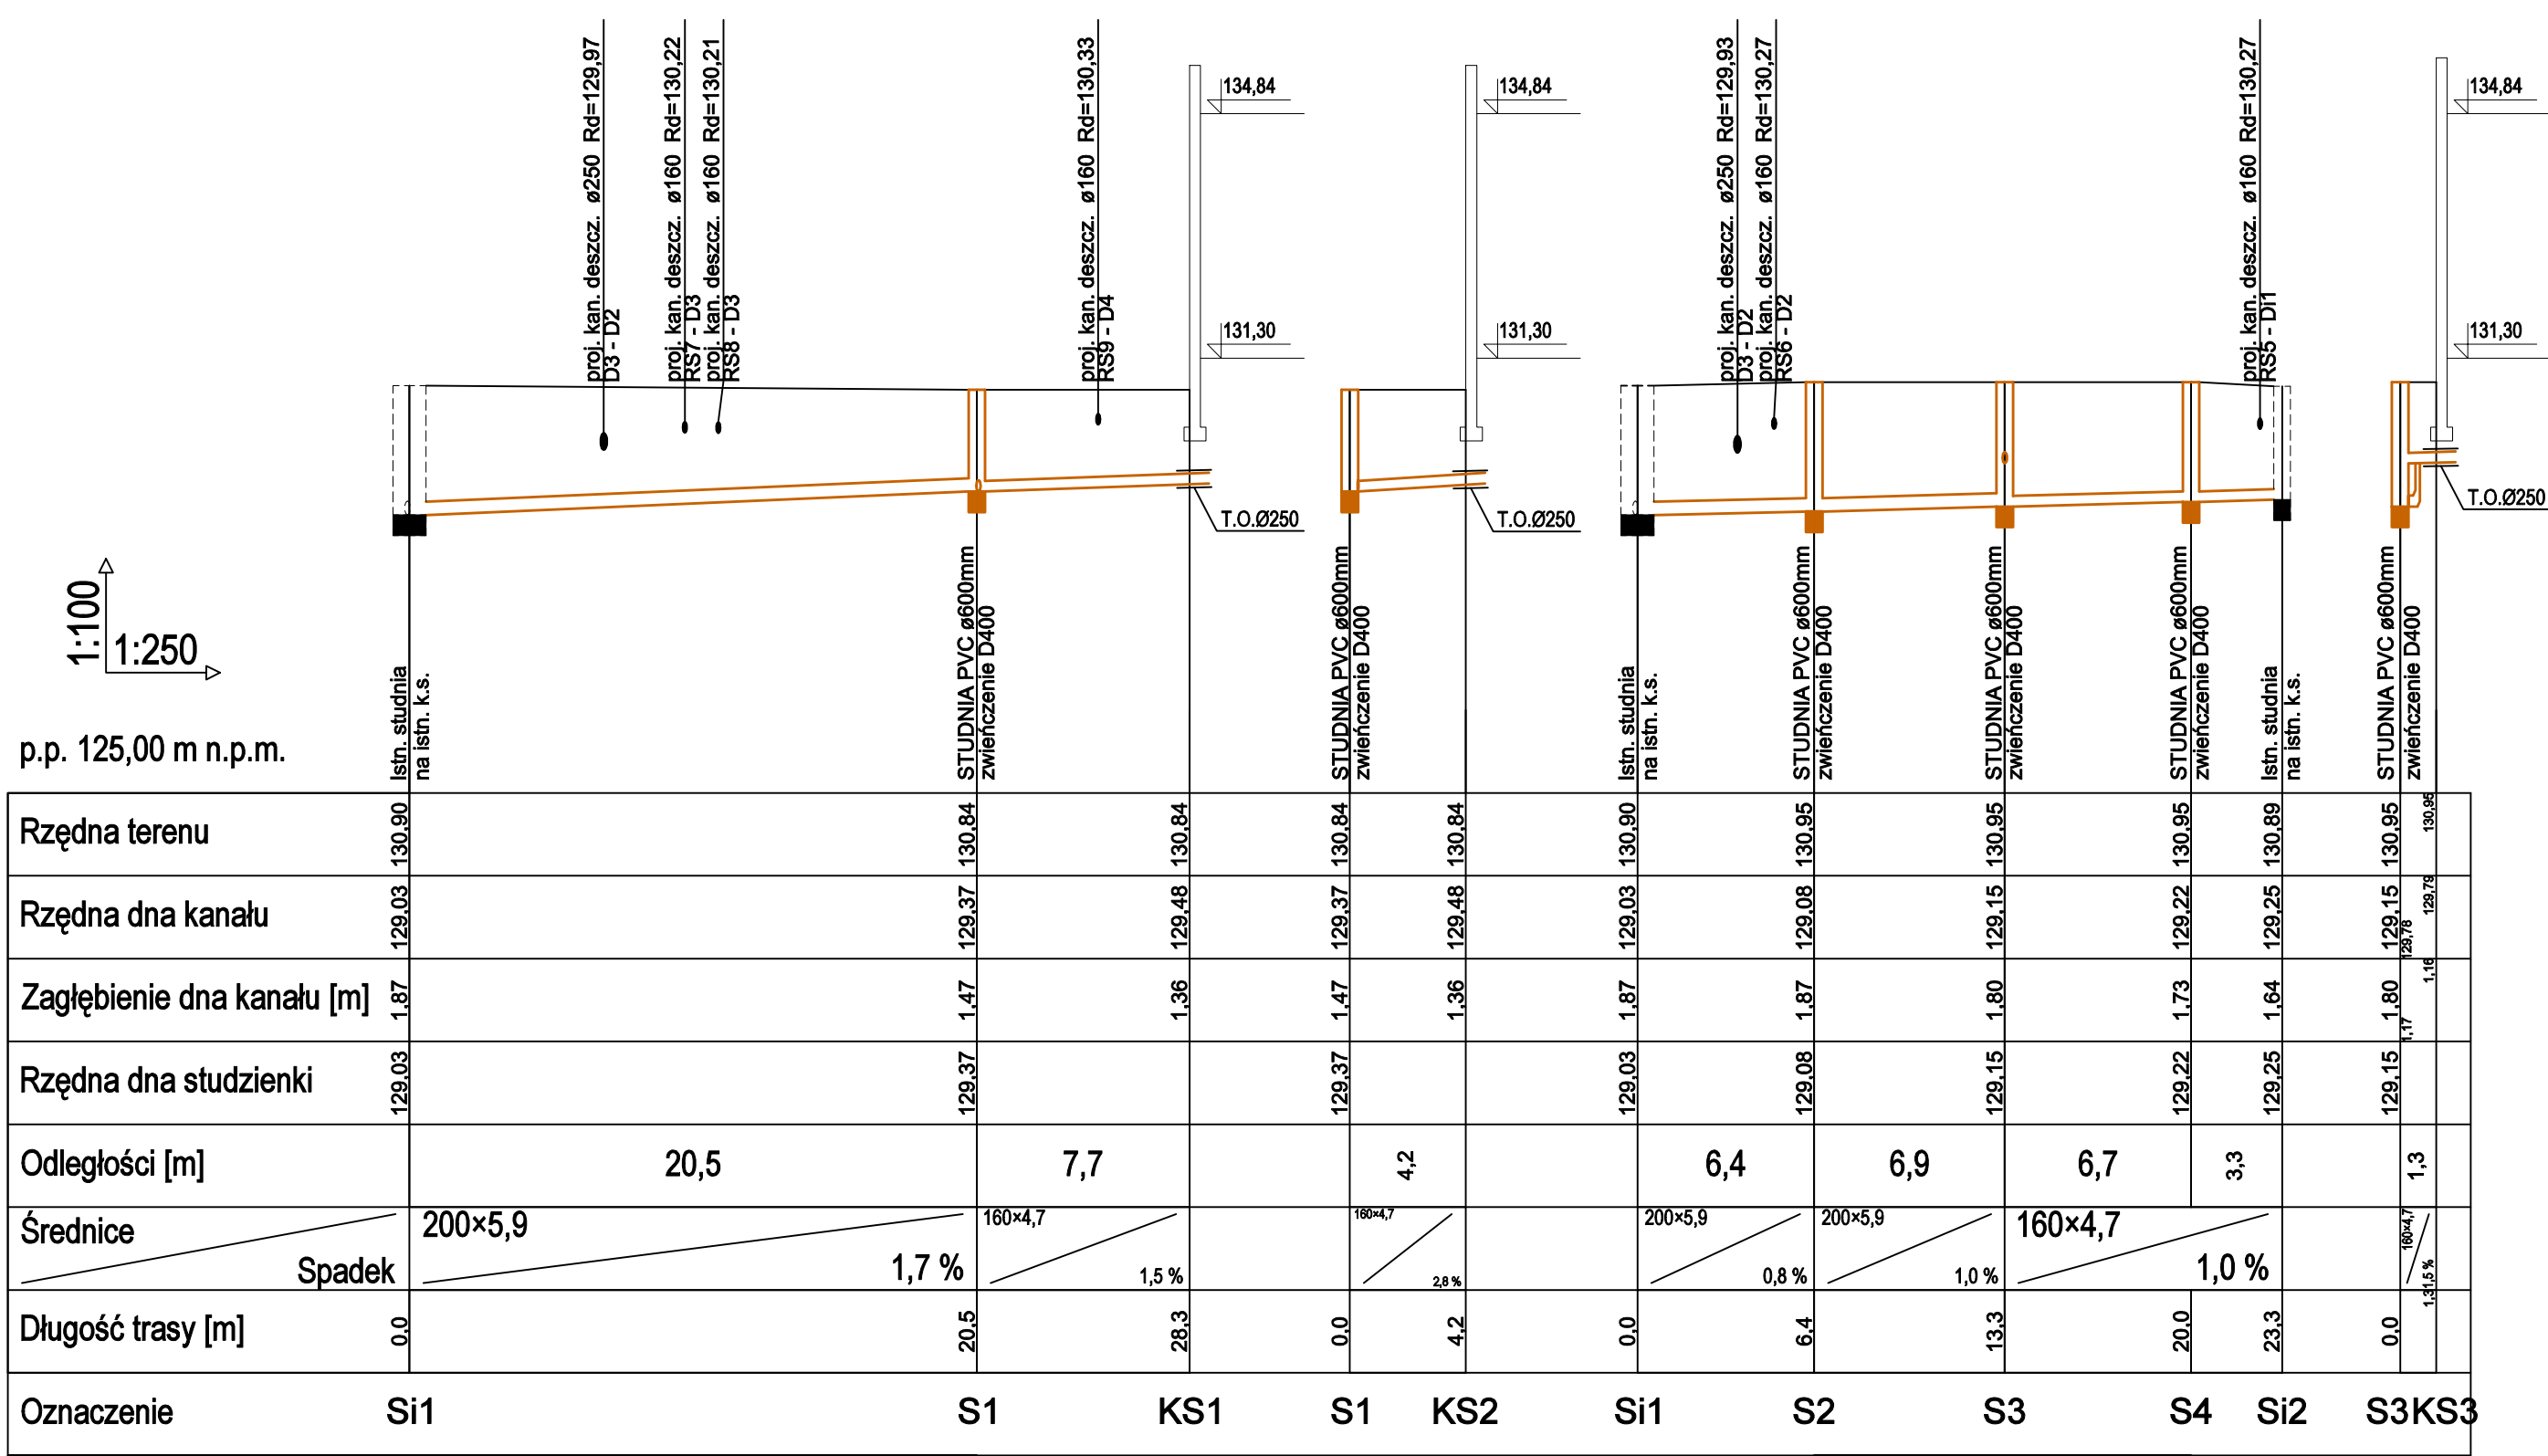


EKOINBUD Sp. z o.o. ul. Geodetów 29 80-298 Gdańsk			
Opracowanie chronione prawem Ustawa o Prawie Autorskim i Prawach Pokrewnych z dn. 4 kiego 1994 (Dz.U. Nr 24 / 94 z 25 kiego 1994)			
Temat: Rozbudowa Szkoły Podstawowej w Rusi poprzez budowę oddziału w Bartągu			
Adres: dz. nr 298/5, obręb 281411_2.001 Bartąg gmina Stawiguda			
Inwestor: Gmina Stawiguda ul. Olsztyńska 10, 11-034 Stawiguda			
Imię i nazwisko:	Specjalność:	Nr uprawnień:	Podpis:
Projektant: Sławomir Plechota	saniatarna	WAM0044/PWOS/11	
Sprawdzający: Tomasz Baranowski	saniatarna	WAM0033/PWOS/14	
Opracował: Patryk Kowalczyk	saniatarna	-----	
Nazwa rysunku: PROFIL PRZYŁĄCZY KAN. SANITARNEJ			Numer rys.: S-4
Data: lipiec 2021	Stadium: PROJEKT WYK.ZAMIENNY	Branda: SANITARNA	Skala: 1:100/250


Rzędna terenu	130.92	130.95	130.95	130.85	130.80	130.90	131.07	131.02
Rzędna dna kanału	129.54 129.82	129.84	129.92	129.99	130.06 130.11	130.20	130.30	130.36
Zagłębienie dna kanału [m]	1.38 1.10	1.11	1.03	0.86	0.74 0.69	0.70	0.77	0.66
Rzędna dna studzienki	129.04	129.34	129.42	129.49	129.56	129.70	129.80	129.86
Odległości [m]		5,5	16,1	13,6	13,0	15,7	19,5	6,5
Średnice		250×7,3				200×5,9	200×5,9	160×4,7
Spadek		0,5 %				0,6 %	0,5 %	1,0 %
Długość trasy [m]	0.0	5.5	21.6	35.2	48.2	63.9	83.4	89.9
Oznaczenie	Di1	D1	D2	D3	D4	D5	D6	D7

p.p. 125,00 m n.p.m.

1:100
1:250

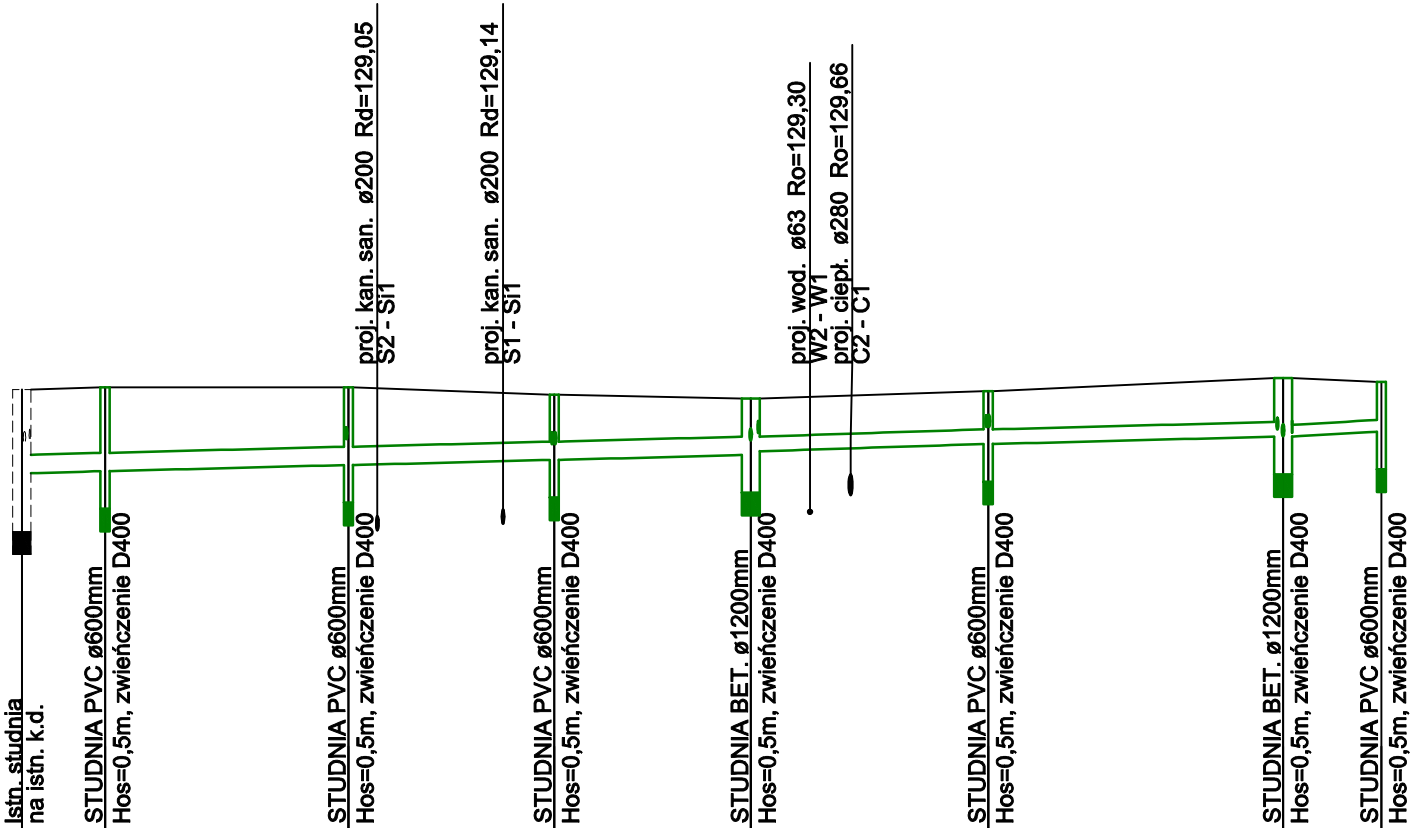


EKOINBUD Sp. z o.o. ul. Geodetów 29 80-298 Gdańsk			
Opracowanie chronione prawem Ustawy o Prawie Autorskim i Prawach Pokrewnych z dn. 4 lutego 1994 (Dz.U. Nr 24 / 94 z 25 lutego 1994)			
Temat: Rozbudowa Szkoły Podstawowej w Rusi poprzez budowę oddziału w Bartągu			
Adres: dz. nr 289/5, obręb 281411_2.001 Bartąg gmina Stawiguda			
Inwestor: Gmina Stawiguda ul. Olsztyńska 10, 11-034 Stawiguda			
Imię i nazwisko:	Specjalność:	Nr uprawnień:	Podpis:
Projektant: Sławomir Plechota	sanitarna	WAM0044/PWOS/11	
Sprawdzający: Tomasz Baranowski	sanitarna	WAM0033/PWOS/14	
Opracował: Patryk Kowalczyk	sanitarna	-----	
Nazwa rysunku: PROFIL PRZYŁĄCZY KAN. DESZCZOWEJ			Numer rys.: S-5
Data: luty 2021	Stadium: PROJEKT WYK. ZAMIENNY	Brzozo: SANITARNA	Skala: 1:100/250

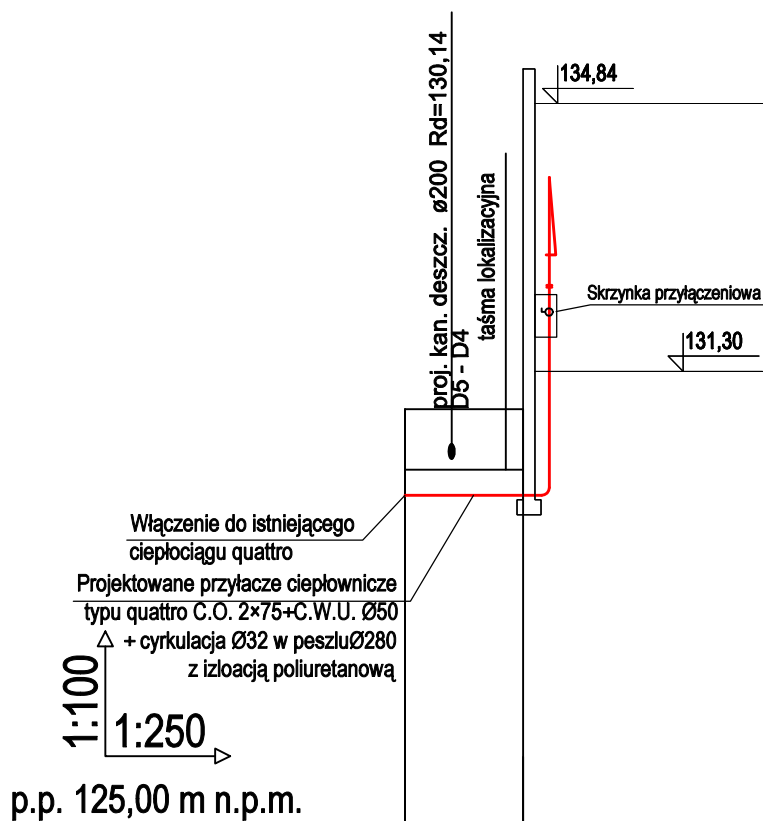


Rzędna terenu	130,80	130,80
Rzędna osi rurociągu [m]	129,66	129,66
Zagłębienie osi rurociągu	1,14	1,14
Odległości [m]	3,9	
Średnice	280x16,6	
Spadek	0,0 %	
Długość trasy [m]	0,0	3,9
Oznaczenie	C1	C2

EKOINBUD Sp. z o.o. ul. Geodetów 29 80-298 Gdańsk				
Opracowanie chronione prawem Ustawa o Prawie Autorskim i Prawach Pokrewnych z dn. 4 lutego 1994 (Dz.U. Nr 24 / 94 z 23 lutego 1994)				
Temat: Rozbudowa Szkoły Podstawowej w Rusi poprzez budowę oddziału w Bartągu				
Adres: dz. nr 289/5, obręb 281411_2, 001 Bartąg gmina Stawiguda				
Inwestor: Gmina Stawiguda ul. Olczyńska 10, 11-034 Stawiguda				
	Imię i nazwisko:	Specjalność:	Nr uprawnień:	Podpis:
Projektant	Stawomir Plechola	sanitarna	WAM/0044/PWOS/11	
Sprawdzający	Tomasz Baranowski	sanitarna	WAM/0033/PWOS/14	
Opracował	Patryk Kowalczyk	sanitarna	-----	
Nazwa rysunku: PROFIL PRZYŁĄCZA CIEPŁOWNICZEGO				Numer rys. S-7
Data: lipiec 2021 Stadium: PROJEKT WYK.ZAMIENNY Branża: SANITARNA				Skala: 1:100/250

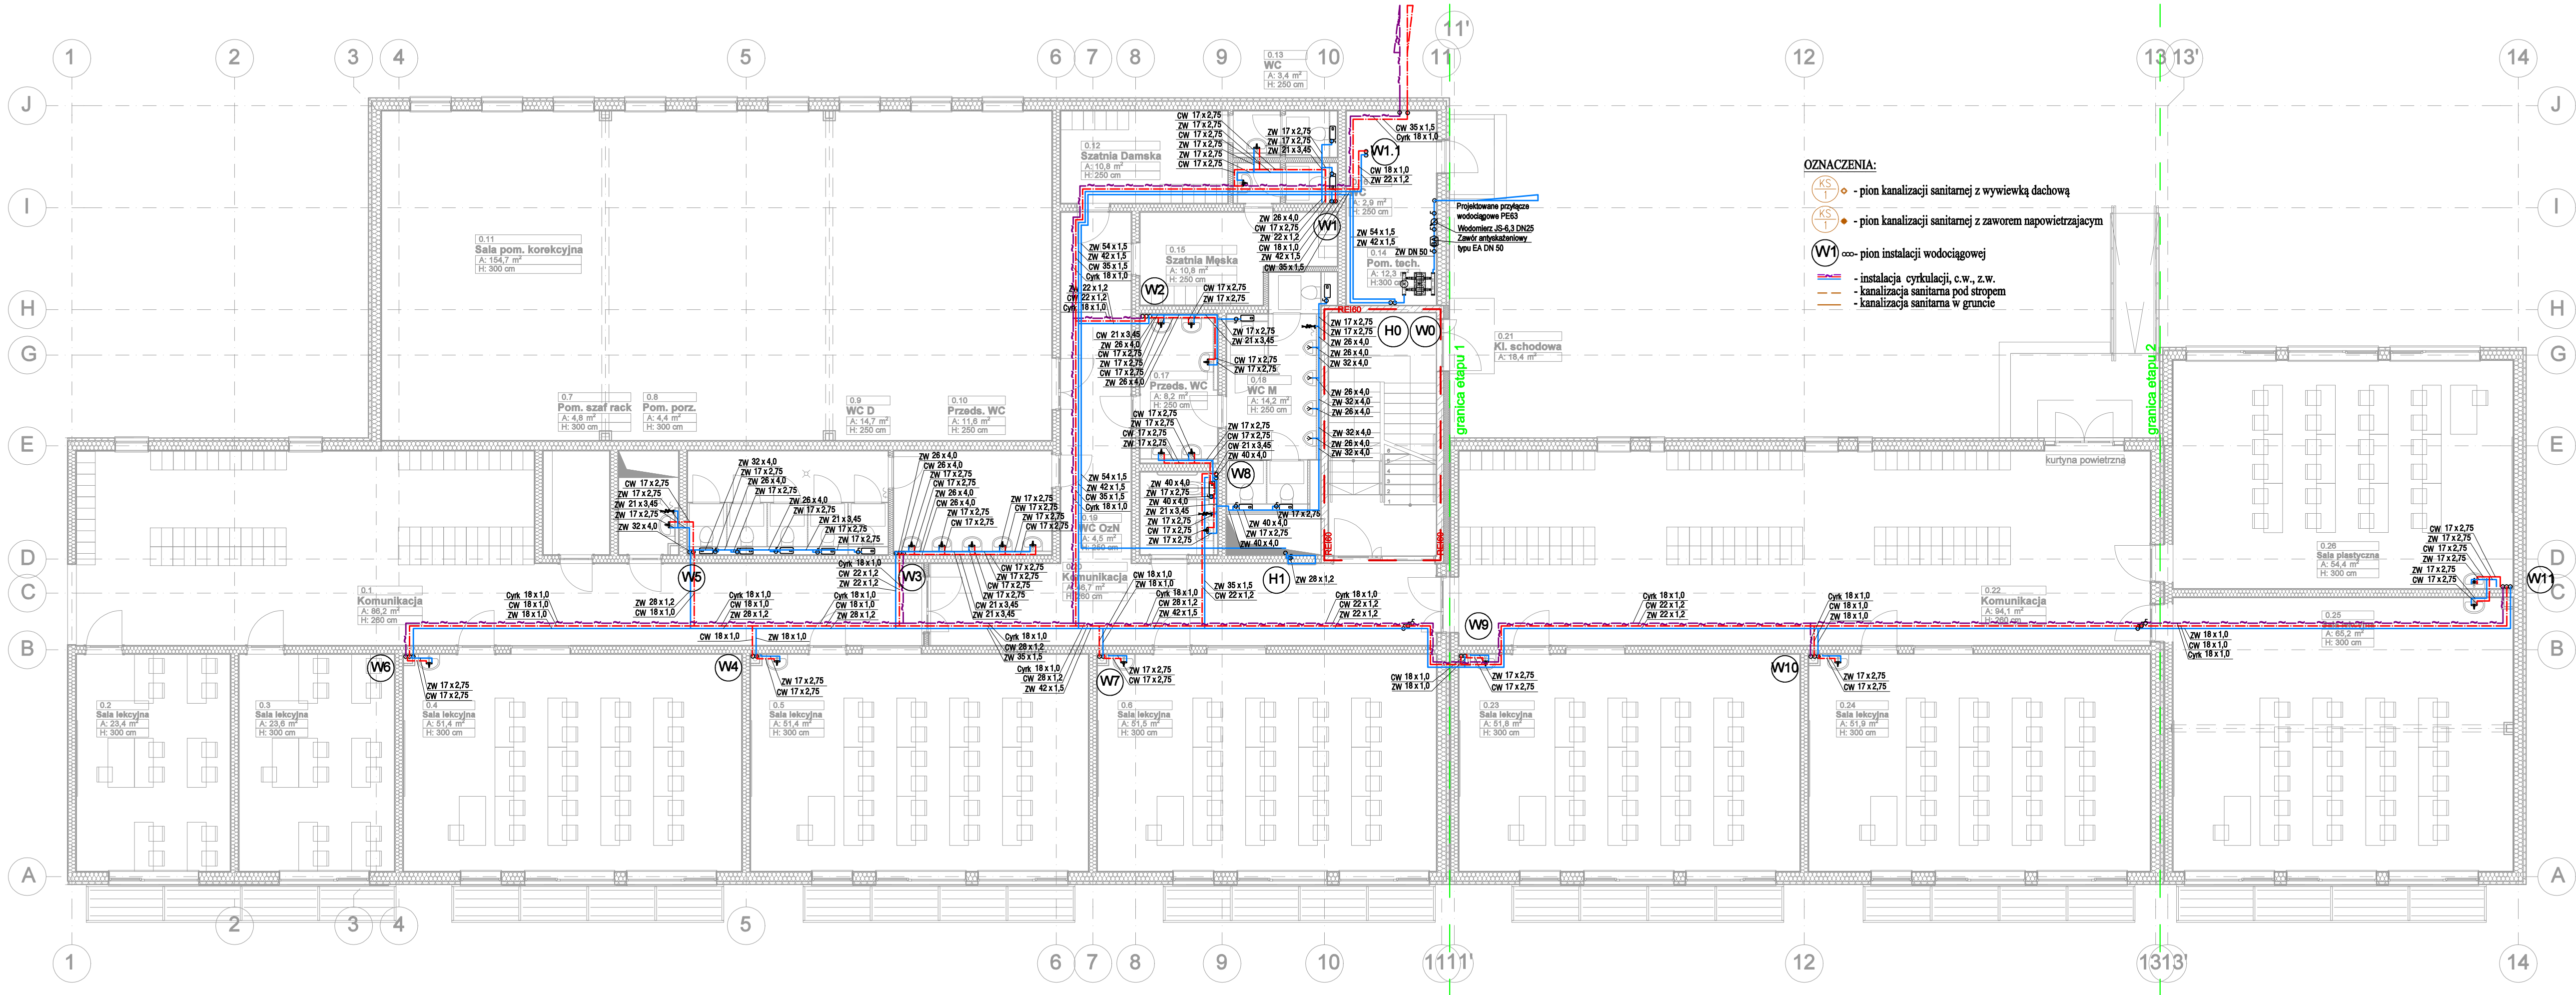


- OZNACZENIA:
- KS I - pion kanalizacji sanitarnej z wywiewką dachową
 - KS I - pion kanalizacji sanitarnej z zaworem napowietrzającym
 - W1 - pion instalacji wodociągowej
 - instalacja cyrkulacji, c.w., z.w.
 - kanalizacja sanitarna pod stropem
 - kanalizacja sanitarna w gruncie

EKONBUD Sp. z o.o. ul. Gościńskich 28 60-298 Olsztyn			
Forma: Rozbudowa Szkoły Podstawowej w Rusi poprzez budowę oddziału w Barągu			
Adres: dz. nr 289/5, obręb 281411_2,001 Barąg gmina Stawiguda			
Inwestor: Gmina Stawiguda			
ul. Olsztyńska 10, 11-034 Stawiguda			
Imię i nazwisko:		Specjalność:	Nr uprawnień:
Projektant: Sławomir Plichota		sanitarna	WAN0044/PWOS/11
Sprawdzący: Tomasz Baranowski		sanitarna	WAN0033/PWOS/14
Opisownik: Patryk Kowalczyk		sanitarna
Wskaz rysunku: RZUT PARTERU-INSTALACJA WODOCIĄGOWA			
Numer rys.: S-8			
Data: lipiec 2021	Stadium: PROJEKT WYKAZIENNY	Skala: 1:100	Branda: SANITARNA

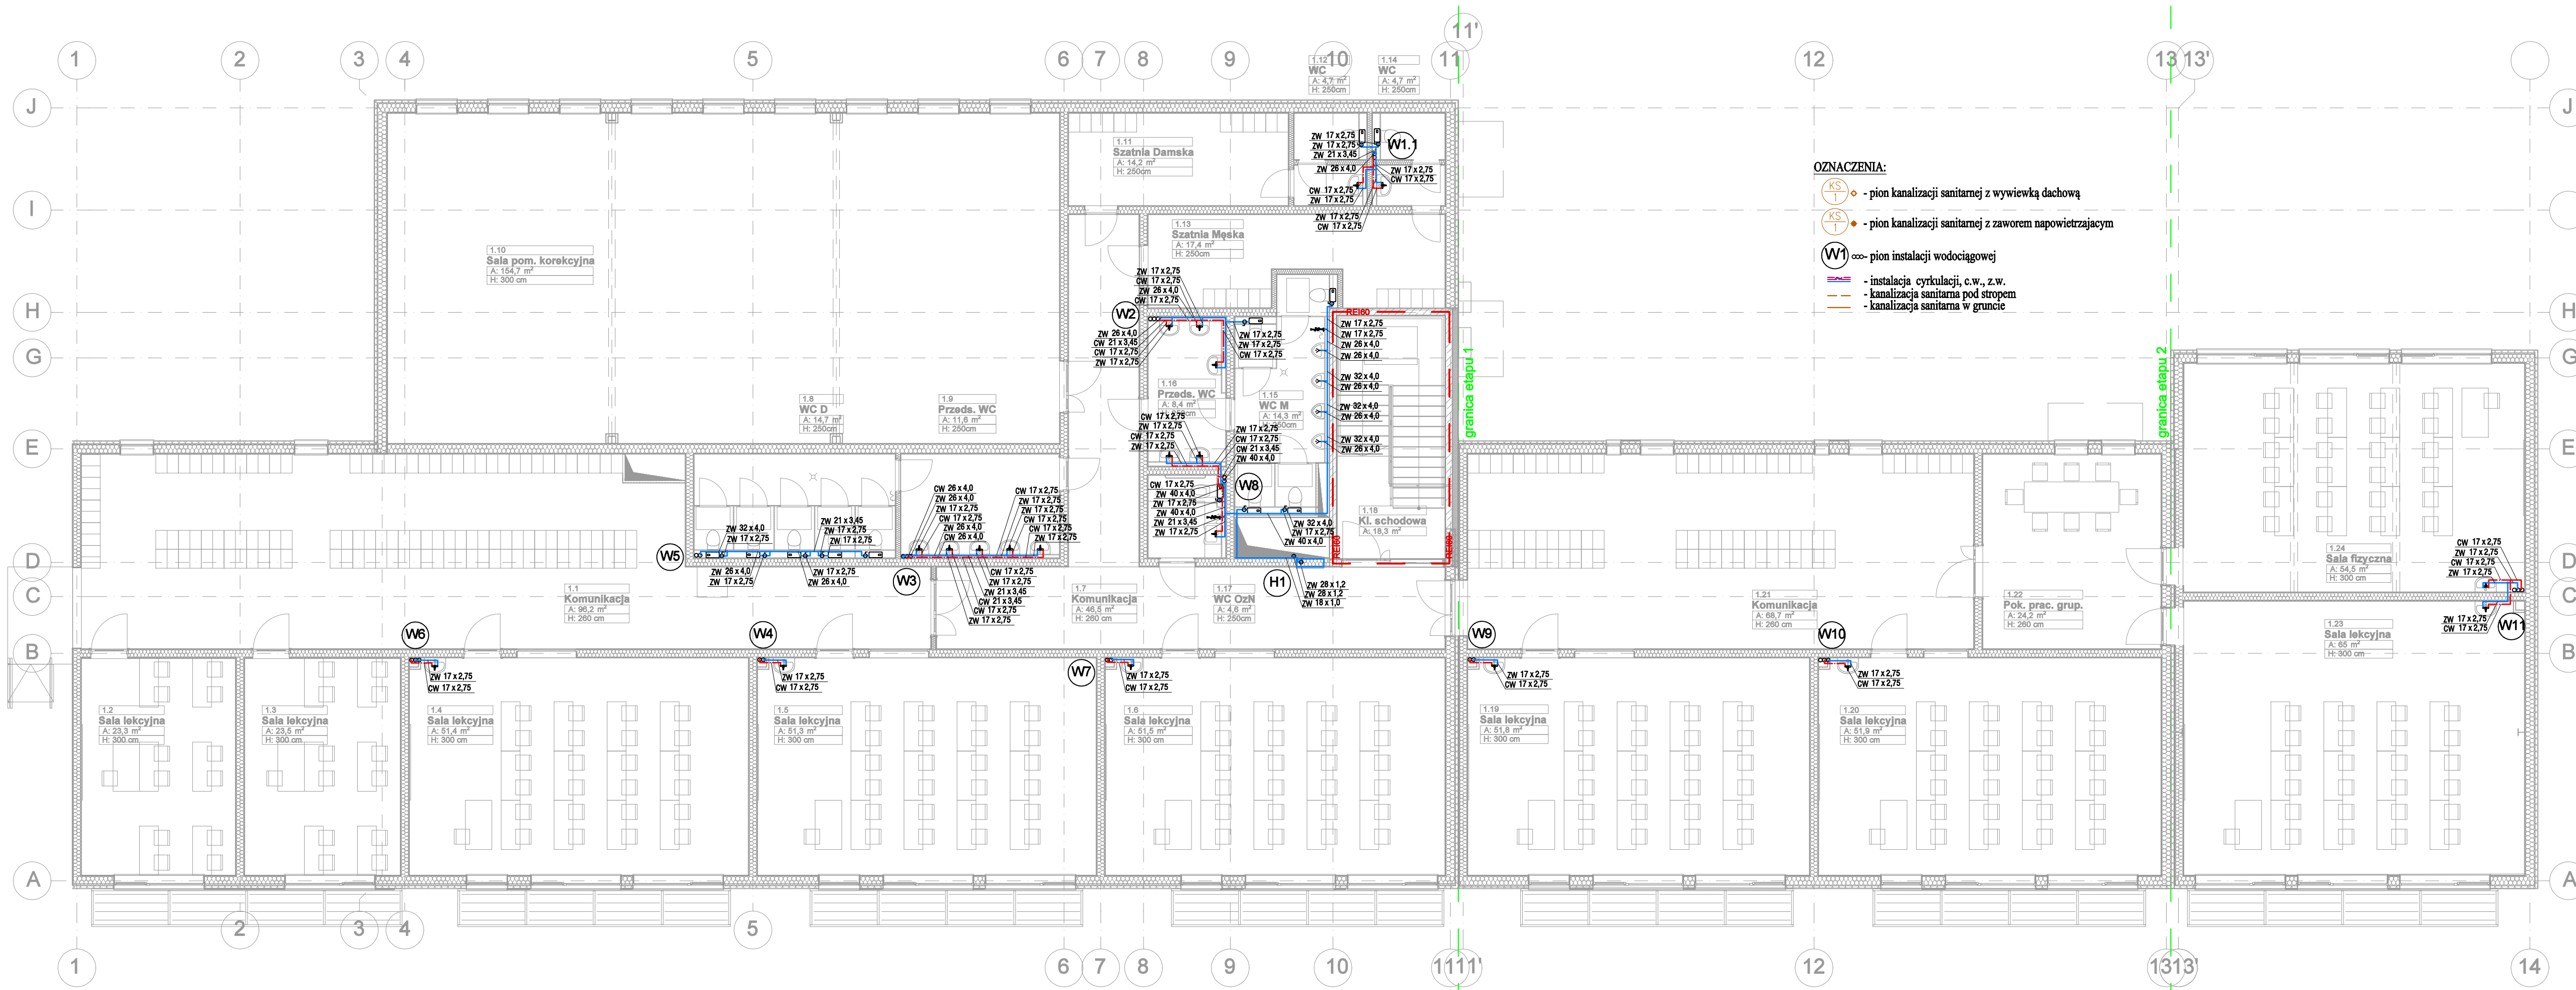

- OZNACZENIA:**
- pion kanalizacji sanitarnej z wywiewką dachową
 - pion kanalizacji sanitarnej z zaworem napowietrzającym
 - pion instalacji wodociągowej
 - instalacja cyrkulacji, c.w., z.w.
 - kanalizacja sanitarna pod stropem
 - kanalizacja sanitarna w gruncie


EKONBUD Sp. z o.o. ul. Gościńców 25 60-298 Olsztyn			
Forma: Rozbudowa Szkoły Podstawowej w Rusi poprzez budowę oddziału w Bartągu			
Adres: dz. nr 286/5, obręb 281411_2,001 Bartąg gmina Stawiguda			
Inwestor: Gmina Stawiguda ul. Olsztyńska 10, 11-034 Stawiguda			
Imię i nazwisko:		Specjalność:	Nr uprawnień:
Projektant: Sławomir Płachota		sanitarna	WAN0044/PWOS/11
Sprawdzący: Tomasz Baranowski		sanitarna	WAN0033/PWOS/14
Opisownik: Patryk Kowalczyk		sanitarna
Nazwa rysunku: RZUT PIĘTRA- INSTALACJA WODOCIĄGOWA			Numery rys.: S-9
Data: lipiec 2021	Stadium: PROJEKT WYKAZIENNY	Skala: 1:100	

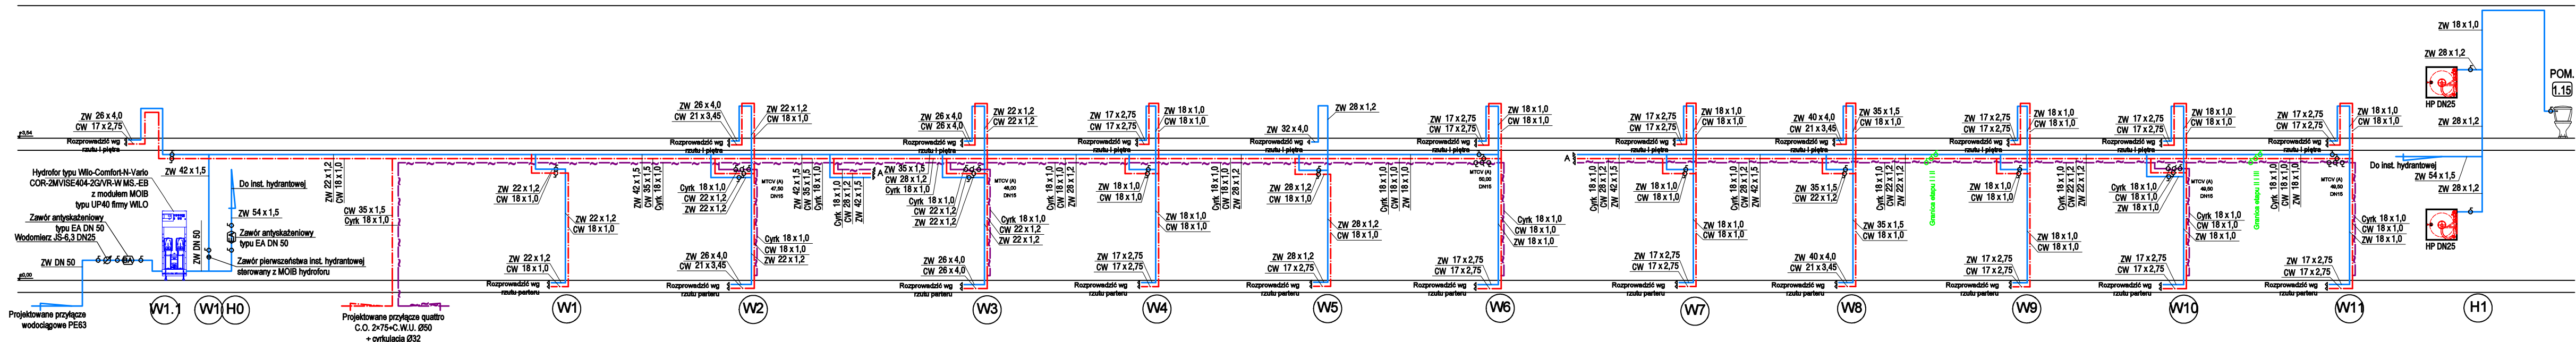

OZNACZENIA:


- pion kanalizacji sanitarnej z wywiewką dachową
- pion kanalizacji sanitarnej z zaworem napowietrzającym
- pion instalacji wodociągowej
- instalacja cyrkulacji, c.w., z.w.
- kanalizacja sanitarna pod stropem
- kanalizacja sanitarna w gruncie

EKONBUD Sp. z o.o. ul. Geodetów 29 80-298 Gdańsk			
Opis: Rozbudowa Szkoły Podstawowej w Rusi poprzez budowę oddziału w Bartągu			
Adres: dz. nr 289/5, obręb 281411_2,001 Bartąg gmina Stawiguda			
Inwestor: Gmina Stawiguda ul. Olsztyńska 10, 11-034 Stawiguda			
Imię i nazwisko:	Specjalność:	Nr uprawnień:	Podpis:
Projektant: Sławomir Plechola	sanitarna	WAM0044/PWOS/11	
Sprawdzający: Tomasz Baranowski	sanitarna	WAM0033/PWOS/14	
Opracował: Patryk Kowalczyk	sanitarna	
ROZWINIĘCIE INSTALACJI WODOCIĄGOWEJ			Numer rzy. S-10
Data: lipiec 2021	Redukcja: PROJEKT WYKAZIENNY	Wersja: SANITARNY	Skala: 1:100

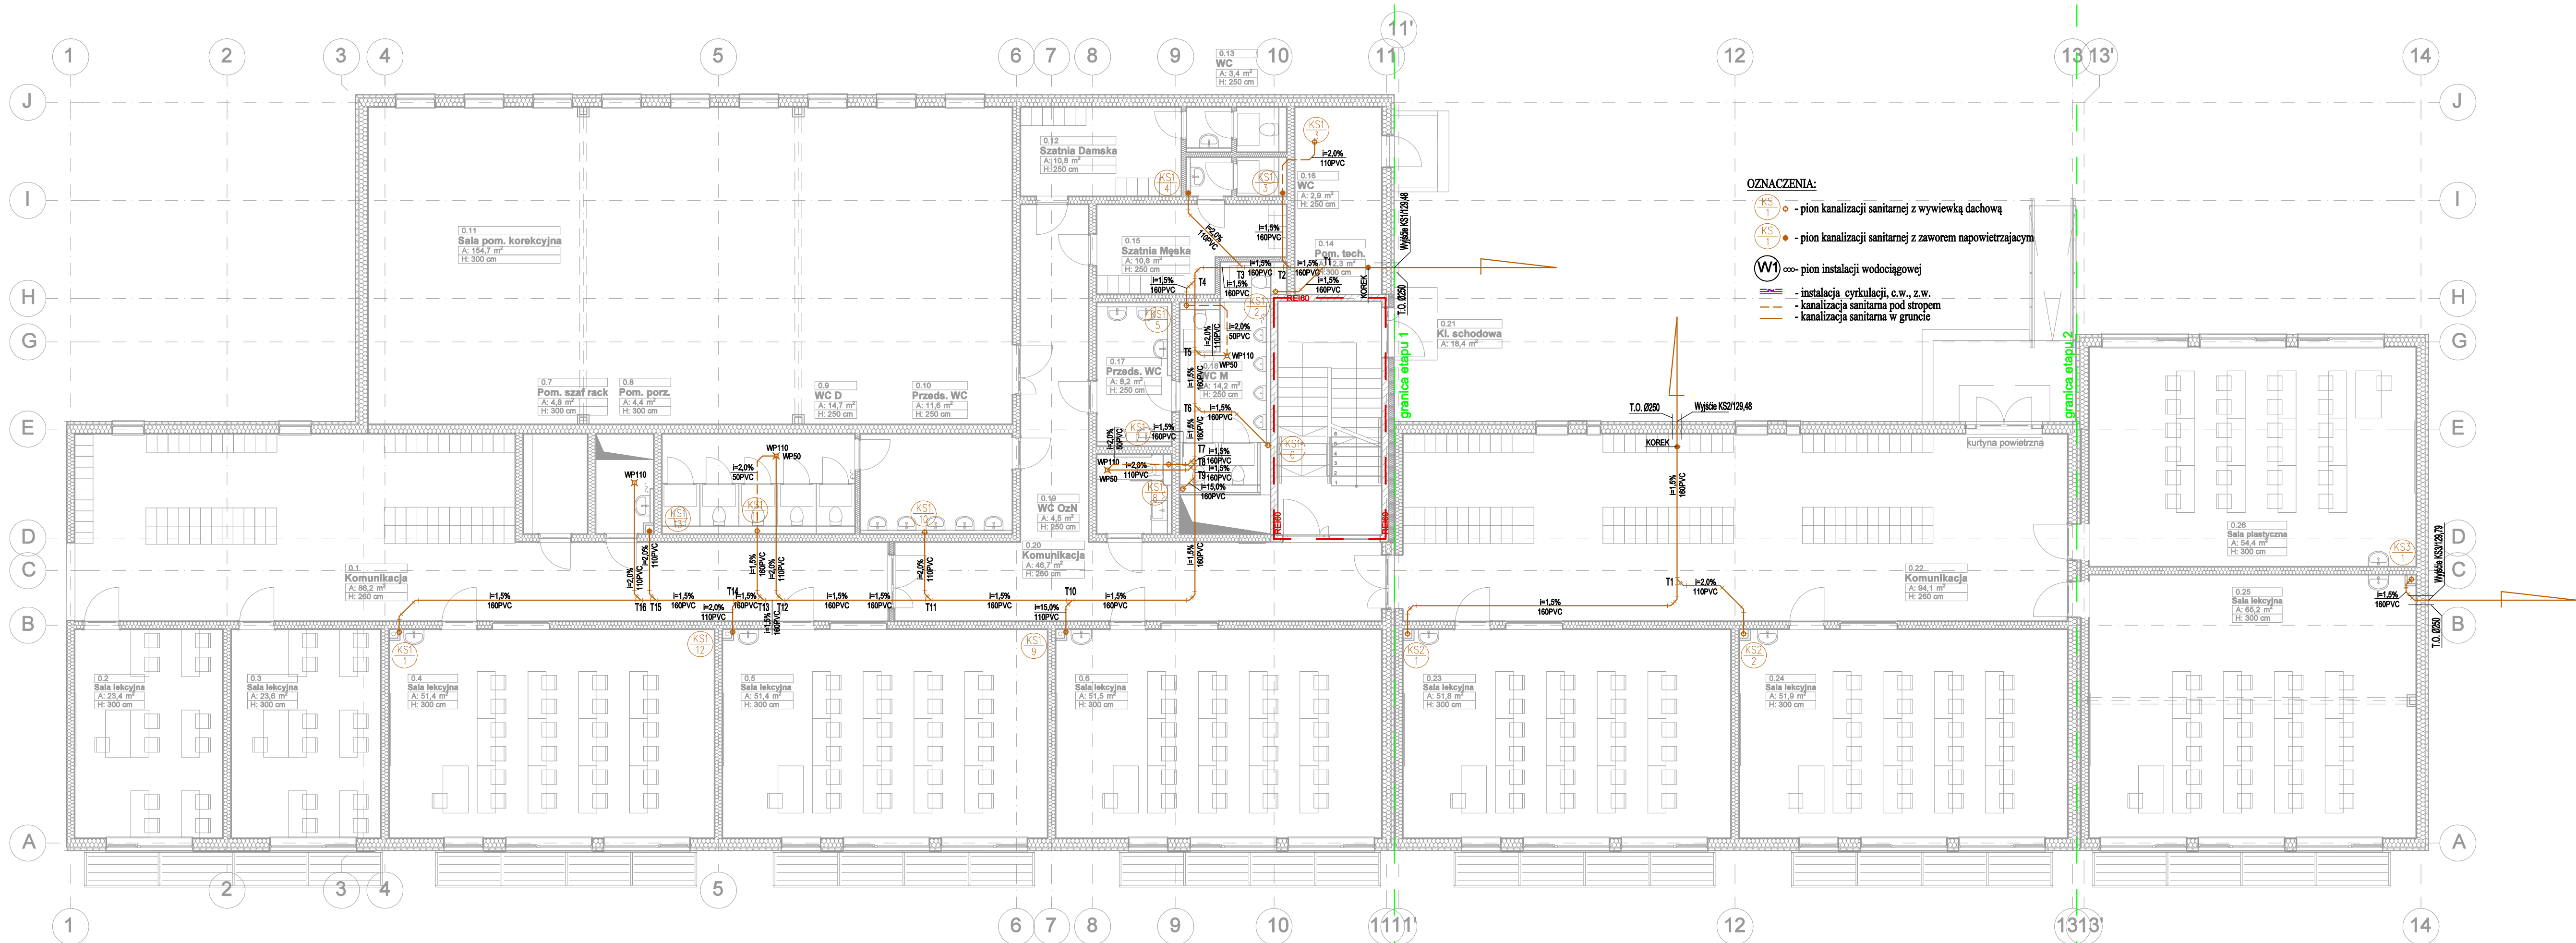


- OZNACZENIA:
- pion kanalizacji sanitarnej z wywiewką dachową
 - pion kanalizacji sanitarnej z zaworem napowietrzającym
 - pion instalacji wodociągowej
 - instalacja cyrkulacji, c.w., z.w.
 - kanalizacja sanitarna pod stropem
 - kanalizacja sanitarna w gruncie

EKONBUD Sp. z o.o. ul. Gościńskich 20 80-298 Gdańsk			
Forma: Rozbudowa Szkoły Podstawowej w Rusi poprzez budowę oddziału w Barłagu			
Adres: dz. nr 289/5, obręb 281411_2,001 Barłag gmina Stawiguda			
Inwestor: Gmina Stawiguda ul. Olsztyńska 10, 11-034 Stawiguda			
Imię i nazwisko:		Specjalność:	Nr uprawnień:
Projektant: Sławomir Płachota		sanitarna	WAM0044/PWCS/11
Sprawdzący: Tomasz Baranowski		sanitarna	WAM0033/PWCS/14
Opisownik: Patryk Kowalczyk		sanitarna
Wzrost rysownika:			
RZUT PARTERU- INSTALACJA KAN.SANITARNEJ			
Data: lipiec 2021		Stadium: PROJEKT WYK. ZAMIERZENIA	Skala: 1:100

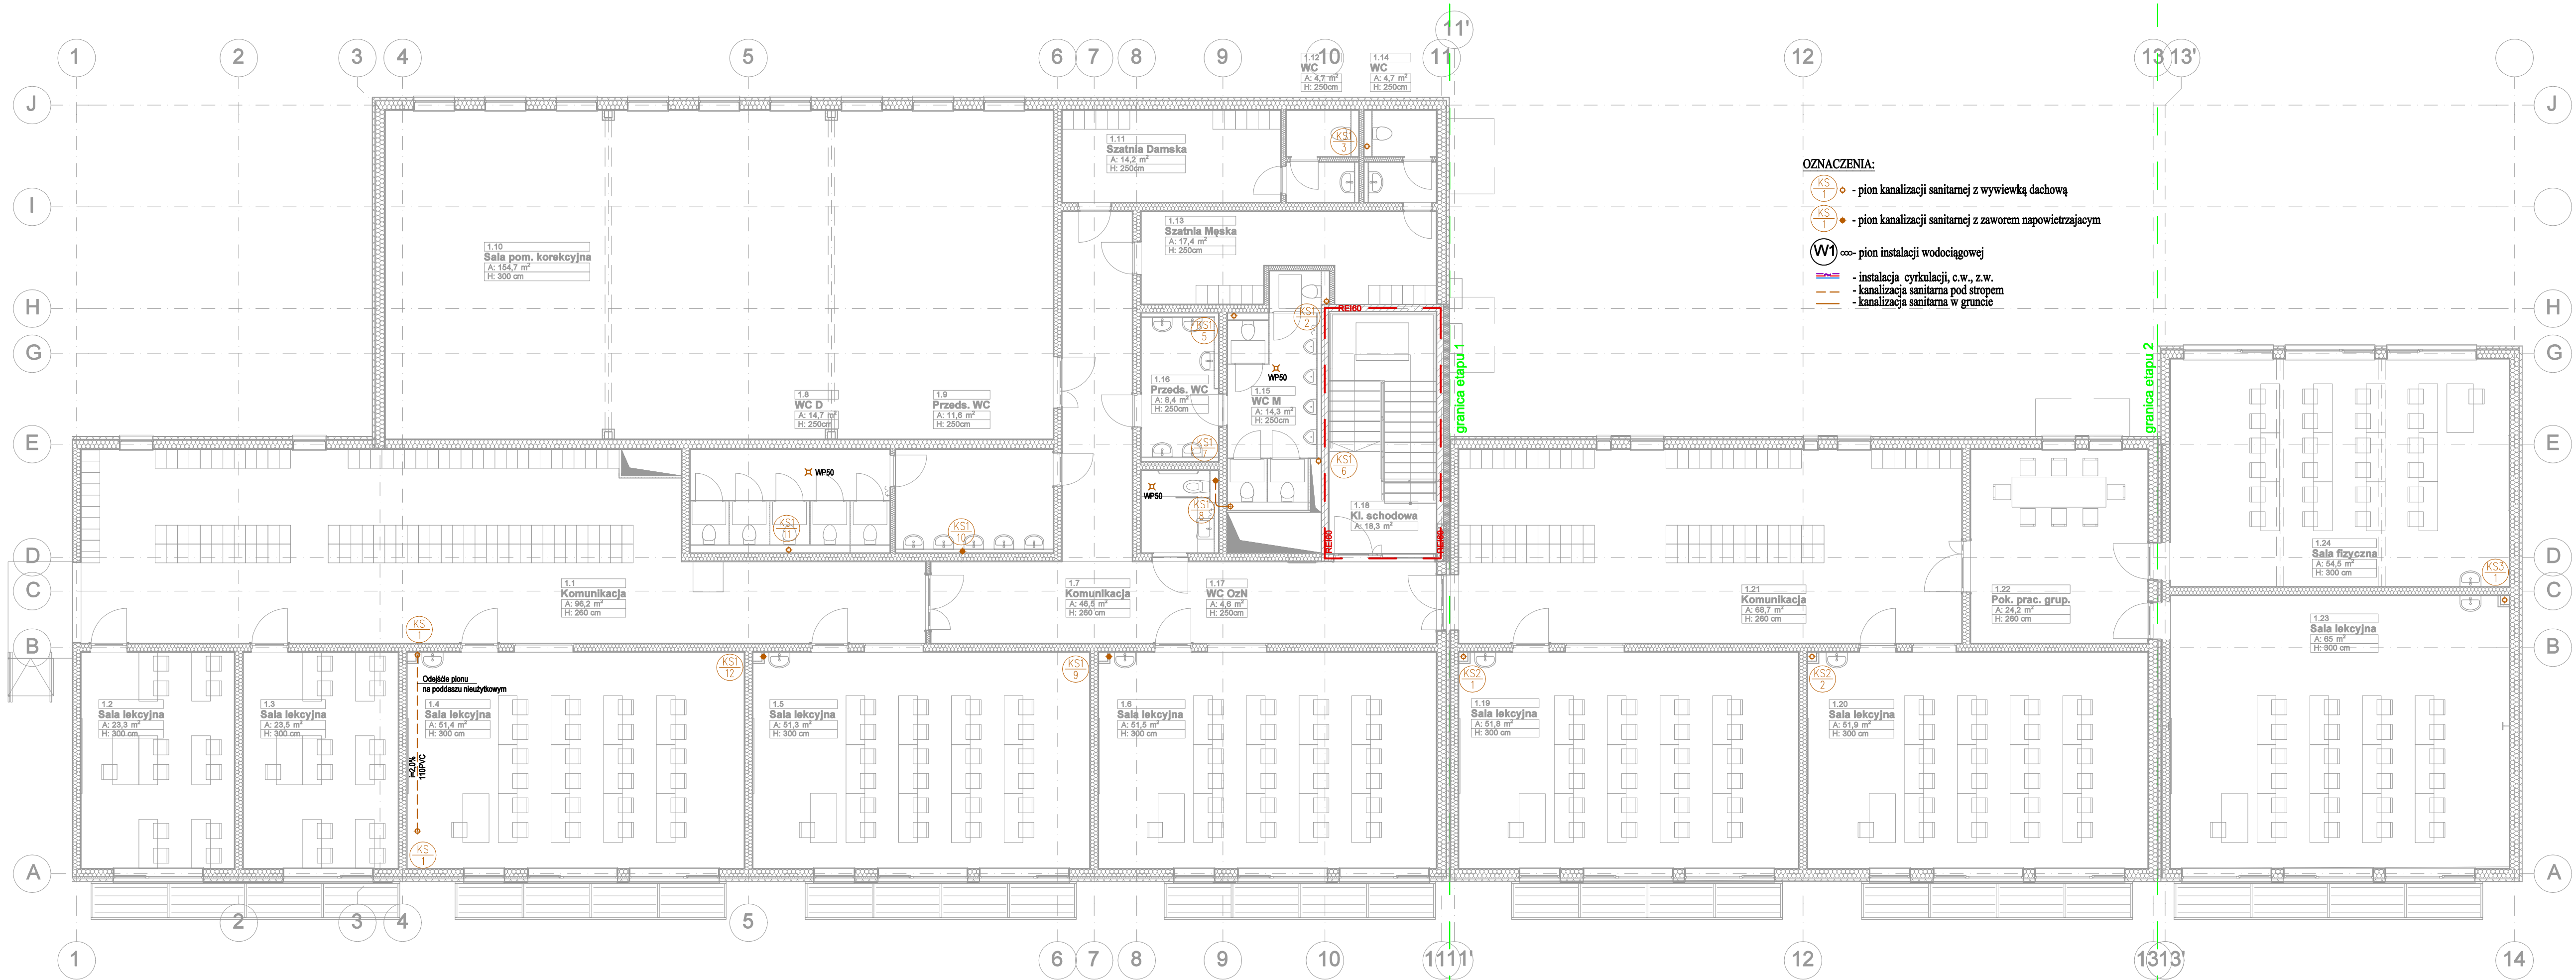

- OZNACZENIA:**
- pion kanalizacji sanitarnej z wywiewką dachową
 - pion kanalizacji sanitarnej z zaworem napowietrzającym
 - pion instalacji wodociągowej
 - instalacja cyrkulacji, c.w., z.w.
 - kanalizacja sanitarna pod stropem
 - kanalizacja sanitarna w gruncie

EKONBUD Sp. z o.o. ul. Gościńskich 28 60-298 Olsztyn			
Forma: Rozbudowa Szkoły Podstawowej w Rusi poprzez budowę oddziału w Barłagu			
Adres: dz. nr 289/5, obręb 281411_2,001 Barłag gmina Stawiguda			
Inwestor: Gmina Stawiguda ul. Olsztyńska 10, 11-034 Stawiguda			
Imię i nazwisko:	Specjalność:	Nr uprawnień:	Podpis:
Projektant: Sławomir Plichota	sanitarna	WAN0044/PWCS/11	
Wykonawca: Tomasz Baranowski	sanitarna	WAN0033/PWCS/14	
Opracował: Patryk Kowalczyk	sanitarna	
Nazwa rysunku: RZUT PIĘTRA-INSTALACJA KAN.SANITARNEJ			Numer rys.: S-12
Data: lipiec 2021	Stadium: PROJEKT WYKAMIENNY	Branda: SANITARNA	Skala: 1:100

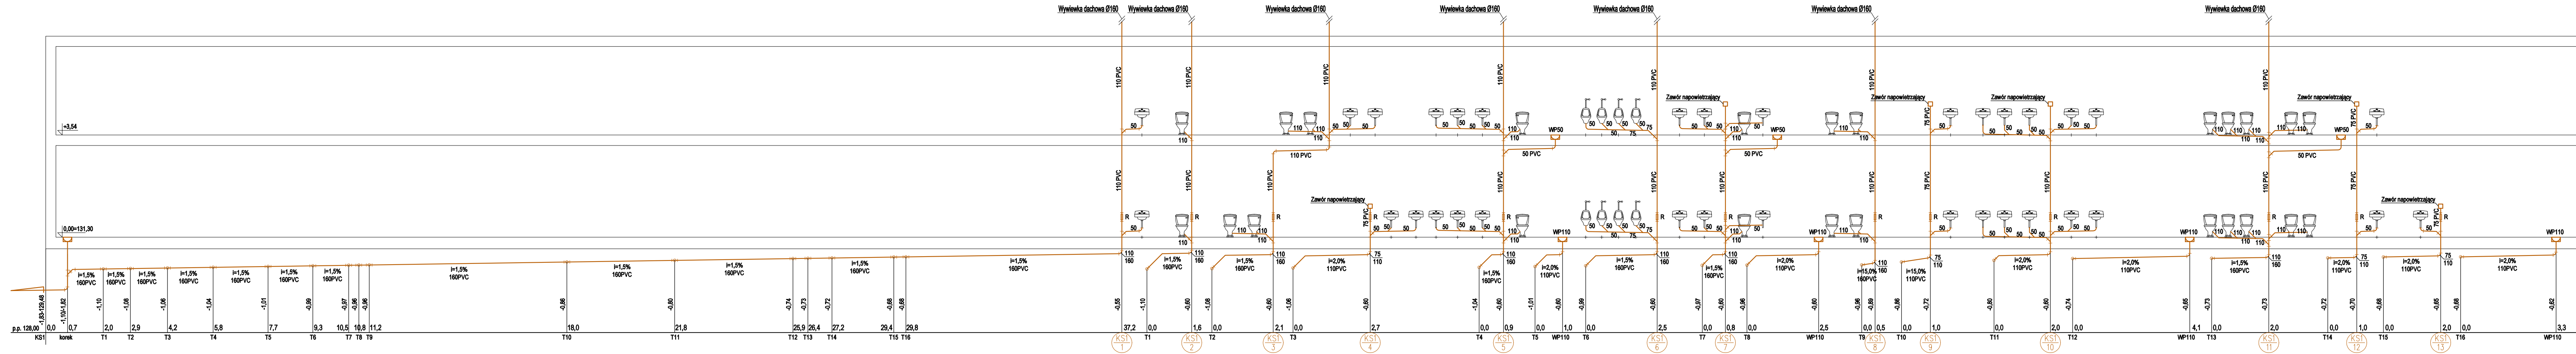

EXCONBUO Sp. z o.o.
ul. Goculafów 29
80-298 Gdańsk

Wykonanie: Rozbudowa oddziału przedszkola w Przedszkolu nr 1 w Barćku, ul. Goculafów 29, 80-298 Gdańsk

Projekt: Rozbudowa Szkoły Podstawowej w Rusi poprzez budowę oddziału w Barćku

Adres: dz. nr 286/5, obręb 2814/1_2, 001 Barćko, gmina Stawiguda

Investor: Gmina Stawiguda
ul. Chłopska 10, 11-204 Stawiguda

Projektant	Wariant	Specyfikacja	Nr uprawnień	Podpis
Projektant: Sławomir Pielichowski	sanitarna	WAM0046/PW08/11		
Wykonawca: Tomasz Baranowski	sanitarna	WAM0033/PW08/14		
Opracował: Patryk Kowalczyk	sanitarna	-----		


Nazwa rysunku: ROZWIĘCIE INSTALACJI KAN. SANITARNEJ- KS1

Numer rys.: S-13


Data: lipiec 2021

Stadium: PROJEKT WYK. ZMIENNY


Skala: 1:100

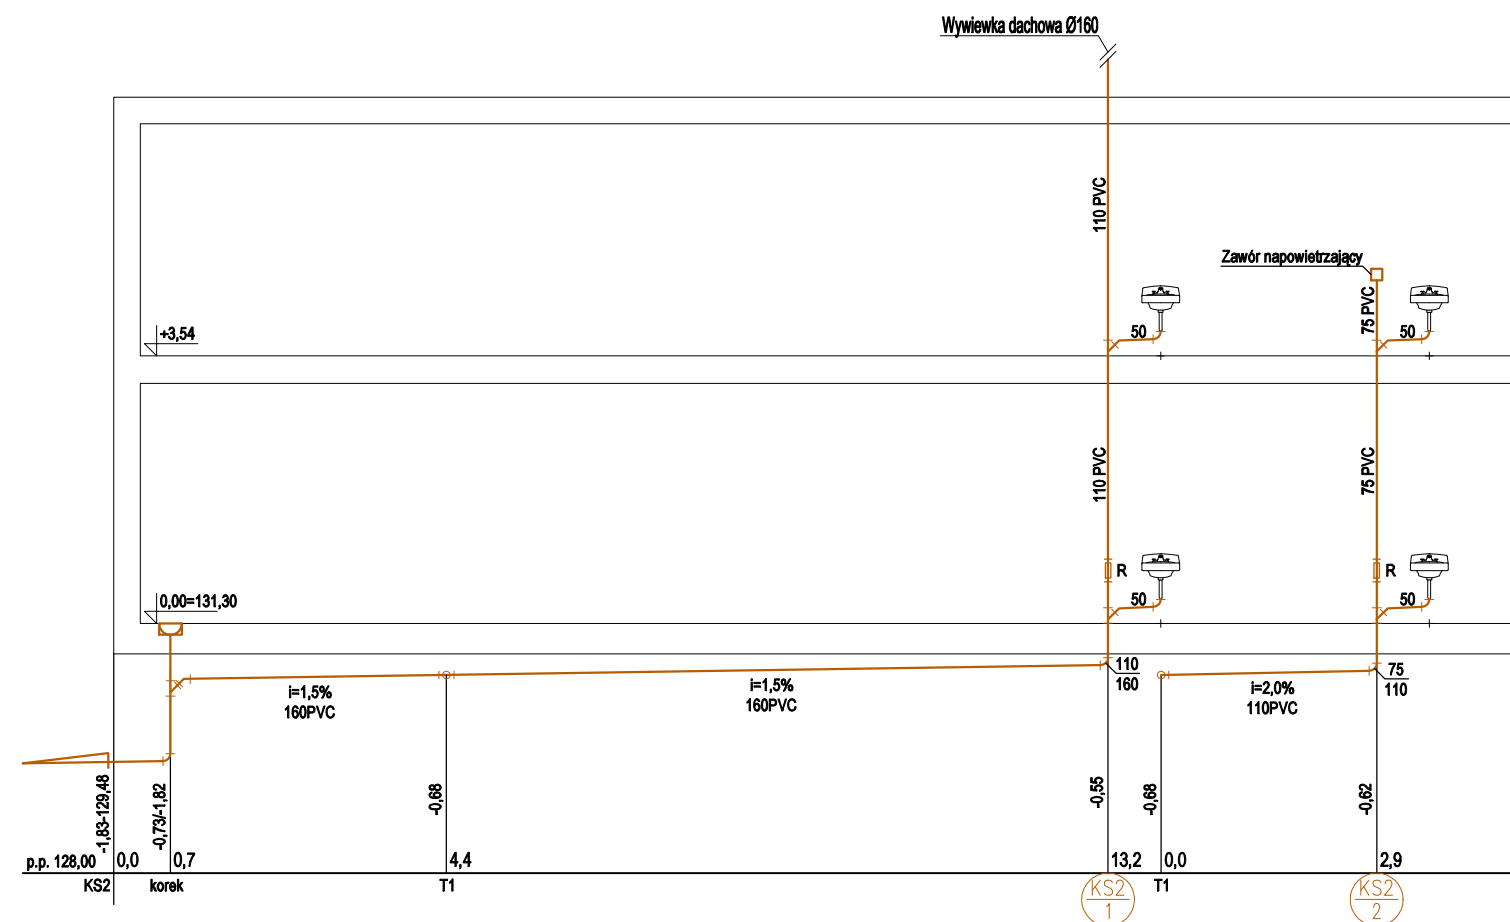

EKOINBUD Sp. z o.o. ul. Geodetów 29 80-298 Gdańsk				
Opracowanie chronione prawem Ustawa o Prawie Autorskim i Prawach Pokrewnych z dn. 4 lutego 1994 (Dz.U. Nr 24 / 94 z 23 lutego 1994)				
Temat: Rozbudowa Szkoły Podstawowej w Rusi poprzez budowę oddziału w Bartągu				
Adres: dz. nr 289/5, obręb 281411_2.001 Bartąg gmina Stawiguda				
Inwestor: Gmina Stawiguda ul. Olsztyńska 10, 11-034 Stawiguda				
	Imię i nazwisko:	Specjalność:	Nr uprawnień:	Podpis:
Projektant	Stawomir Piechoła	sanitarna	WAM/0044/PWOS/11	
Sprawdzający	Tomasz Baranowski	sanitarna	WAM/0033/PWOS/14	
Opracował	Patryk Kowalczyk	sanitarna	-----	
Nazwa rysunku				Numer rys.
ROZWINIĘCIE INSTALACJI KAN. SANITARNEJ- KS2				S-14
Data: 11 lipiec 2021 Stadium: PROJEKT WYK.ZAMIENNY Branża: SANITARNA				Skala: 1:100

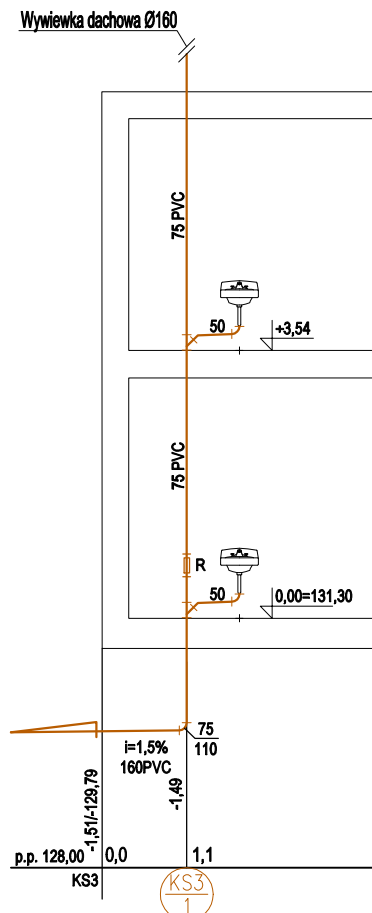


EKOINBUD Sp. z o.o. ul. Geodetów 29 80-298 Gdańsk			
Opracowanie chronione prawem Ustawa o Prawie Autorskim i Prawach Pokrewnych z dn. 4 lutego 1994 (Dz.U. Nr 24 / 94 z 23 lutego 1994)			
Temat: Rozbudowa Szkoły Podstawowej w Rusi poprzez budowę oddziału w Bartągu			
Adres: dz. nr 289/5, obręb 281411_2.001 Bartąg gmina Stawiguda			
Inwestor: Gmina Stawiguda ul. Olsztyńska 10, 11-034 Stawiguda			
	Imię i nazwisko:	Specjalność:	Nr uprawnień:
Projektant	Sławomir Plechota	sanitarna	WAM/0044/PWOS/11
Sprawdzający	Tomasz Baranowski	sanitarna	WAM/0033/PWOS/14
Opracował	Patryk Kowalczyk	sanitarna	-----
Nazwa rysunku			Numer rys.
ROZWIĘNIĘCIE INSTALACJI KAN. SANITARNEJ- KS3			S-15
Data: lipiec 2021			Skala: 1:100
Stadium: PROJEKT WYK.ZAMIENNY		Branża: SANITARNA	

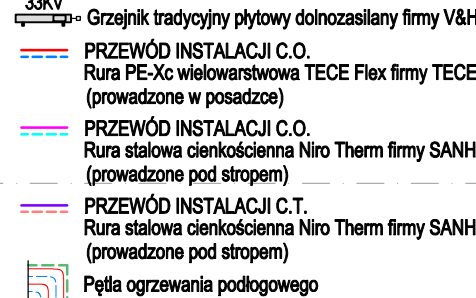

	EXAMINER'S NAME
--	-----------------

EKONBUD Sp. z o.o. ul. Goculowska 29 80-208 Gdańsk				
Zmniejszenie dotychczasowego Planu Umów o Planie Instalacji i Planach Podwykonawczych z dn. 4 kвітня 1984, 05.02.2017 i 21.04.2018				
Tytuł: Rozbudowa Szkoły Podstawowej w Rusi poprzez budowę oddziału w Bartagu				
Adres: dz. nr 289/5, obręb 281411_2001 Bartąg gmina Świdwiga				
Inwestor: Gmina Świdwiga ul. Cieszyńska 10, 11-034 Świdwiga				
Imię i nazwisko:		Specjalność:		Nr uprawnień:
Projektant: Stanisław Pieloch		stanowisko:		WAM/0044/PWOS/14
Sprawdzający: Tomasz Baranowski		stanowisko:		WAM/0033/PWOS/14
Oponawca: Patryk Kowalczak		stanowisko:		-----
Nazwa tytułu:				Numer rys.
RZUT PARTERU- INSTALACJA C.O. I C.T.				S-16
Data: 05.05.2021				Skala: 1:100
Stadium: PROJEKT WYK. ZAMIENNY		Branda: SANITARNĄ		

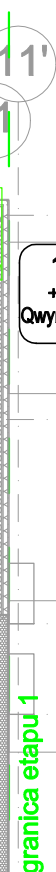
[illegible]

TYP 1										
Typ: Radiatorne nospojivý 1' x 2"										
Velikost: 7"										
Typ materiálu: Nerezová ocel 0.6 mm silná										
T _h = 200 °C										
Q = 2215 (W/m²)										
Ap = 1.41 (m²)										
Ap _{min} = 1.41 (m²)										
Ap _{max} = 1.41 (m²)										
N										
N (Důležitosti)										
Cyls										
Emisivita										
L										
A										
T										
G										
Ap ₁										
Ap ₂										
Ap ₃										
N										
07	1	121,8	termoizolace	186,0	26,7	18,0	300	43,9	0,05	0,05
08	1	121,8	termoizolace	186,0	66,5	18,0	300	43,9	0,05	0,05
09	1	121,8	termoizolace	186,0	26,7	18,0	300	36,4	0,01	0,01
10	1	121,8	termoizolace	186,0	26,7	18,0	300	31,9	0,01	0,01
11	1	121,8	termoizolace	186,0	66,5	18,0	300	36,4	0,01	0,01
12	1	121,8	termoizolace	186,0	66,5	11,2	300	36,4	0,01	0,01
13	1	121,8	termoizolace	186,0	66,5	11,2	300	40,6	0,02	0,02
14	1	121,8	termoizolace	186,0	66,5	11,2	300	40,6	0,02	0,02
15	1	121,8	termoizolace	186,0	66,5	11,2	300	40,6	0,02	0,02
100	1	121,8	termoizolace	186,0	66,5	11,2	300	40,6	0,02	0,02


[illegible][illegible]

7	
90	
25	
23	
20	
50	
47	
33	

EKOINBUD Sp. z o.o. ul. Gościłowej 28 80-298 Gdańsk			
Opracowanie dokumentacji projektowej i Planu Zagospodarowania Przestrzeni Urbanistycznej z dnia 4 lipca 2016 r. [CZU] 28.16.74.73.94			
Tytuł: Rozbudowa Szkoły Podstawowej w Rusi poprzez budowę oddziału w Bartągu			
Adres: dz. nr 2895/6, obręb 284111-2, 001 Bartąg gmina Świdawa			
Inwestor: Gmina Świdawa ul. Ościńskiego 10, 11-034 Świdawa			
Imię i nazwisko: Stanisław Plechoda	Specjalność: architekt	Nr uprawnień: WAM0044PWOS/14	Podpis:
Przebieg: Tomasz Baranowski	asystent:	WAM0033PWOS/14	
Opracował: Piotr Kowalczyk	asystent:	
Pełnomocny Wykonawca:			
RZUT PIĘTRA- INSTALACJA C.O. I C.T.			
Data: lipiec 2021	Studium: PROJEKT WYK. ZAMIEJNY	Strona: SĄTANITARA	Numer: S- 1:1

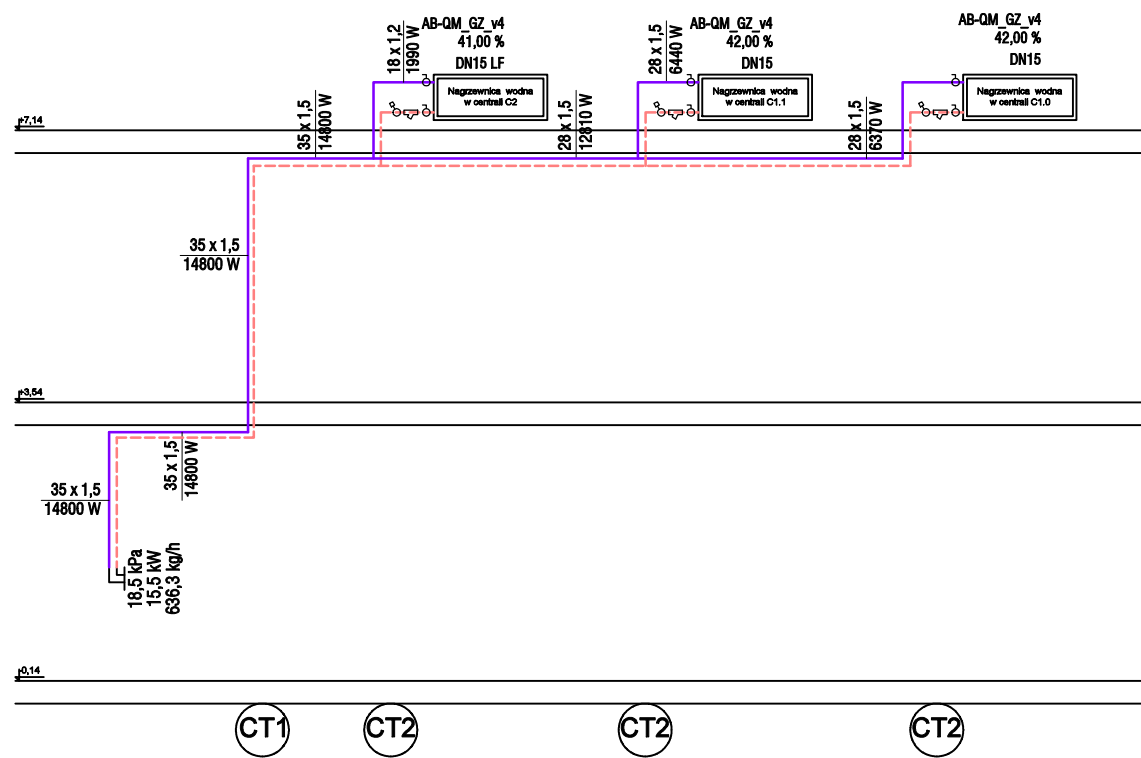

SCHEMAT MONTAŻU ARMATURY
REGULACYJNEJ
NAGRZEWNICY W CENTRALI WENT.

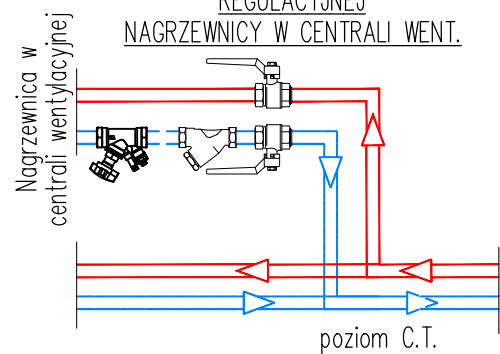


OZNACZENIA:

- niezależny od ciśnienia zawór równoważący i regulacyjny AB-QM
- Zawór kulowy z dźwignią
- filtr siatkowy wielkość oczek 0,4mm


OZNACZENIA:

- 33KV Grzejnik tradycyjny płytowy dolnozasilany firmy V&H
- PRZEWÓD INSTALACJI C.O. Rura PE-Xc wielowarstwowa TECE Flex firmy TECE (prowadzone w posadzce)
- PRZEWÓD INSTALACJI C.O. Rura stalowa cienkościenna Niro Therm firmy SANHA (prowadzone pod stropem)
- PRZEWÓD INSTALACJI C.T. Rura stalowa cienkościenna Niro Therm firmy SANHA (prowadzone pod stropem)
- Pętla ogrzewania podłogowego

SCHEMAT MONTAŻU ODPOWIETRZNIKÓW

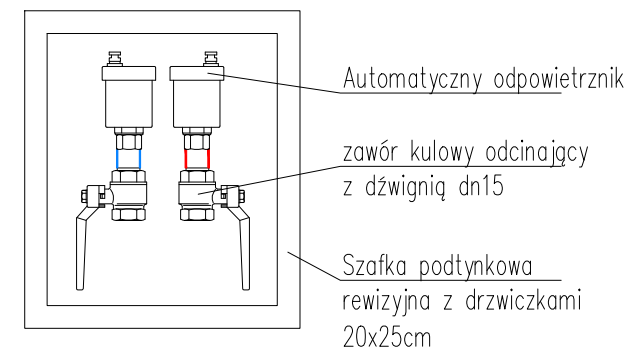


EKOINBUD Sp. z o.o. ul. Geodetów 28 80-298 Gdańsk				
Opracowanie obronione prawem Urzędu o Prawie Autorskim i Prawach Połączonych z dn. 4 lutego 1994 (Dz.U.Nr 24 / 84 z 23 lutego 1994)				
Temat: Rozbudowa Szkoły Podstawowej w Rusi poprzez budowę oddziału w Bartągu				
Adres: dz. nr 289/5, obręb 281411_2.001 Bartąg gmina Stawiguda				
Inwestor: Gmina Stawiguda ul. Olsztyńska 10, 11-034 Stawiguda				
Imię i nazwisko:	Specjalność:	Nr uprawnień:	Podpis:	
Projektant: Sławomir Plechota	sanitarna	WAM/0044/PWOS/11		
Sprawdzający: Tomasz Baranowski	sanitarna	WAM/0033/PWOS/14		
Opracował: Patryk Kowalczyk	sanitarna	-----		
Nazwa rysunku: ROZWIĘCIE ISNTALACJIC.T.				Numer rya: S-19
Data: lipiec 2021	Stadium: PROJEKT WYK.ZAMIENNY	Branda: SANITARNA	Skala: 1:100	

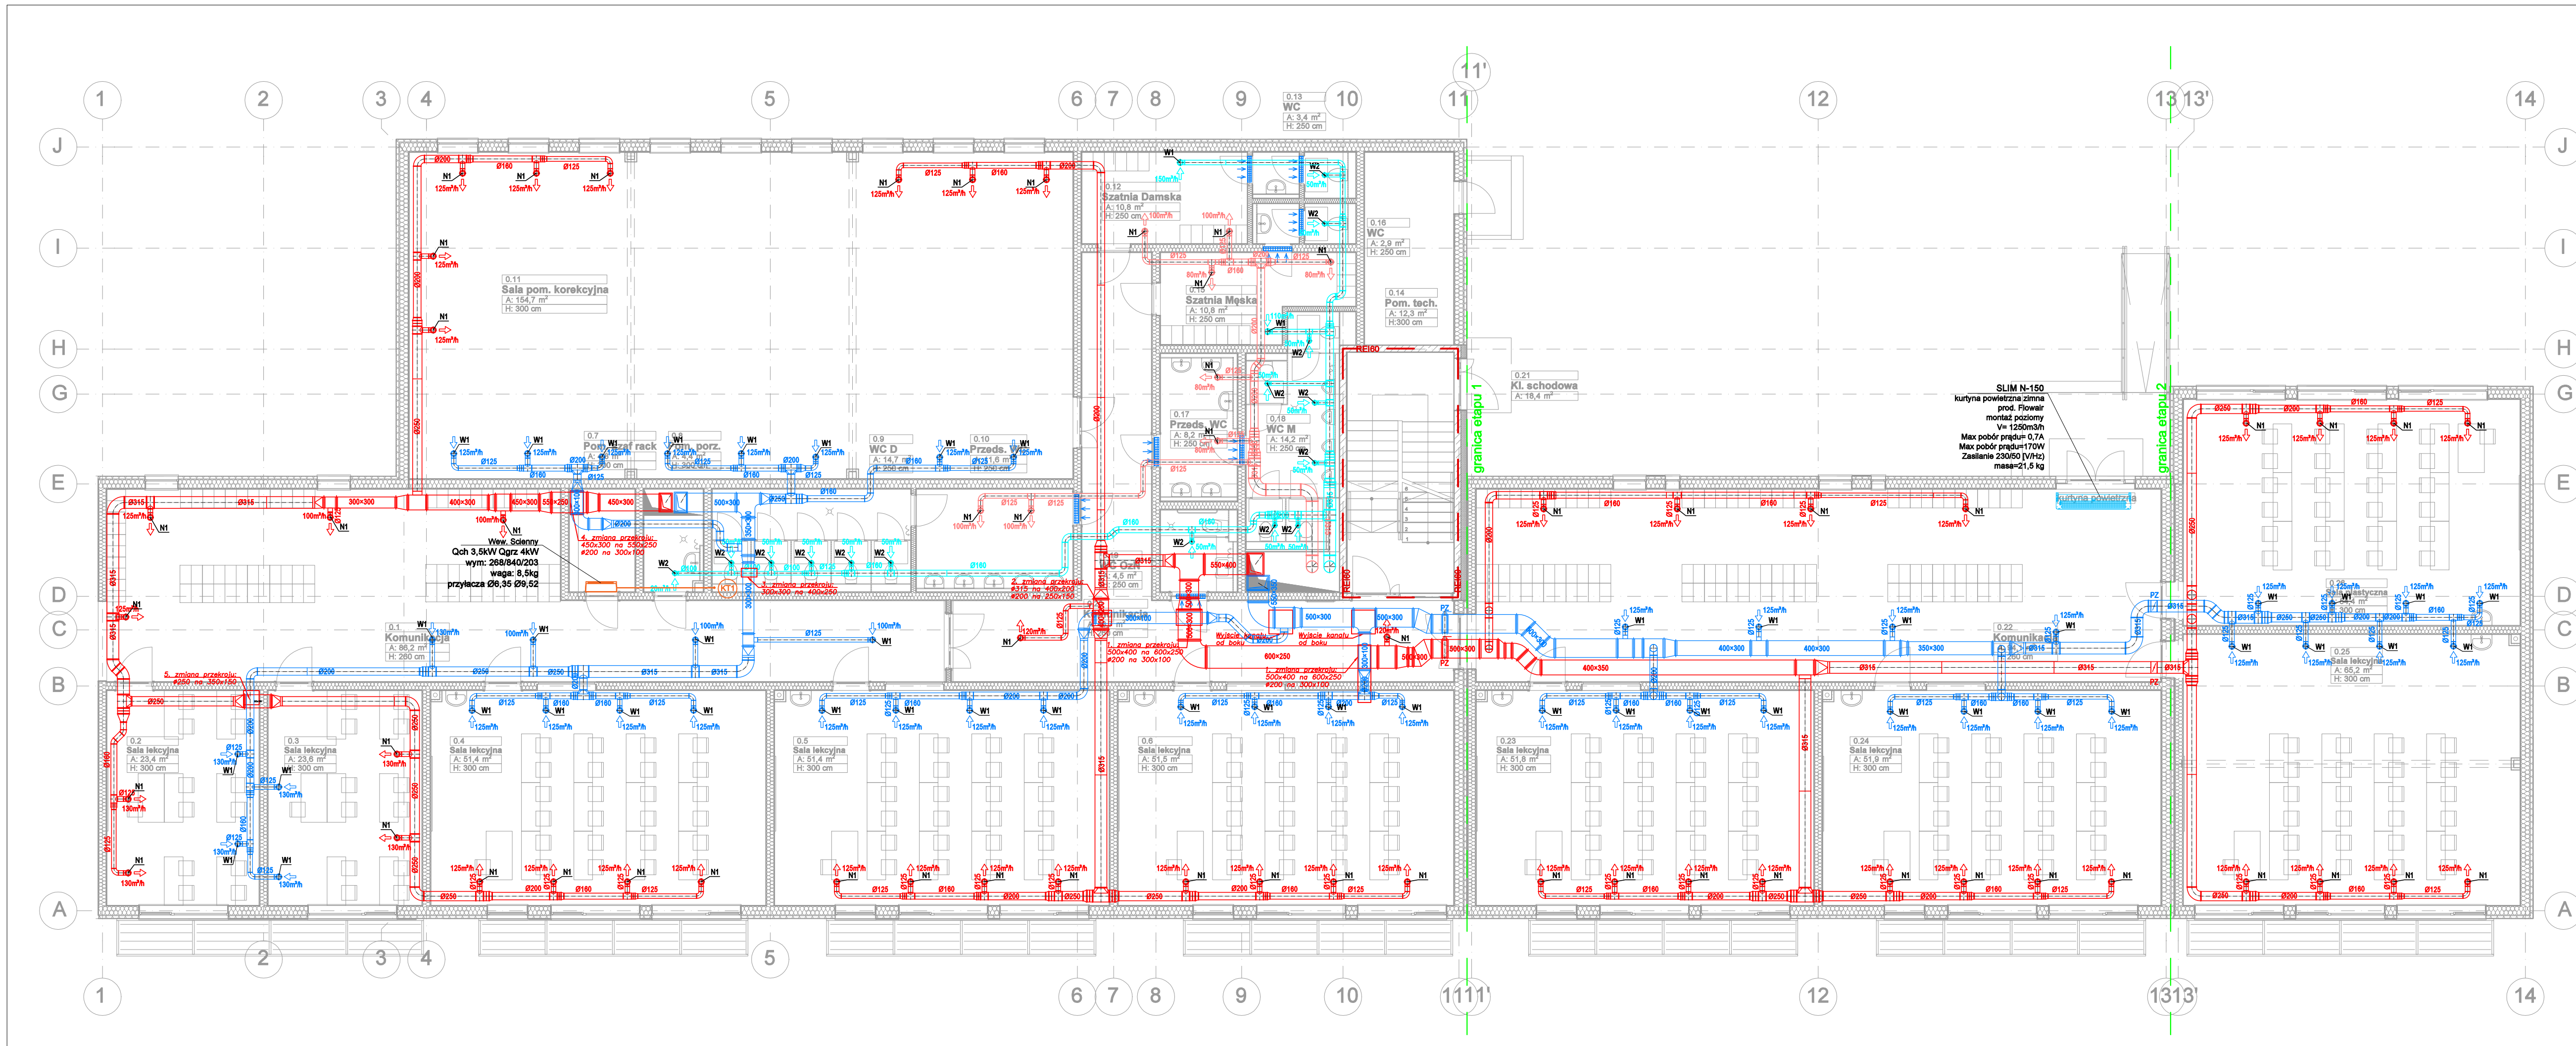


- OZNACZENIA:**
- N1/N2-ciąg główny nawiew central wentylacyjnych C1.0 i C1.1 (prowadzone pod stropem w suficie podwieszanym)
 - W1/W2-ciąg główny wyciąg central wentylacyjnych C1.0 i C1.1 (prowadzone pod stropem w suficie podwieszanym)
 - N3-ciąg główny nawiew central wentylacyjnej C2 (prowadzone pod stropem w suficie podwieszanym)
 - W3-ciąg główny wyciąg central wentylacyjnej C2 (prowadzone pod stropem w suficie podwieszanym)
 - CZ-świerca powietrza do czarni central wentylacyjnych C1.0, C1.1 i C2 (prowadzone na poddaszu nieużytkowym)
 - WY-wyrzut powietrza z wyrzutni central wentylacyjnych C1.0, C1.1 i C2 (prowadzone na poddaszu nieużytkowym)
 - kratka drzwiowa transferowa
 - W1- zawór wentylacyjny Ø100+ przepustnica
 - W2- zawór wentylacyjny Ø125+ przepustnica
 - N1- zawór nawiewny Ø100+ przepustnica
 - N2- zawór nawiewny Ø125+ przepustnica
- C1.0** Centrala wentylacyjna nawiewno-wyiewna stojąca z wymiennikiem obrotowym, z serwisem od boku o wydajności 6210/5950 m³/h, spręż 300Pa, z nagrzewnicą wodną, chłodziącą freonową DX.
- C1.1** Centrala wentylacyjna nawiewno-wyiewna stojąca z wymiennikiem obrotowym, z serwisem od boku o wydajności 6280/6040 m³/h, spręż 300Pa, z nagrzewnicą wodną, chłodziącą freonową DX.
- C2** Centrala wentylacyjna nawiewno-wyiewna łącząca z wymiennikiem przeciwprądowym, z serwisem od góry o wydajności 1480/1980 m³/h, spręż 250Pa, z nagrzewnicą wodną.
- UWAGA:** Wszystkie przejścia rurociągami przez przegrody oddzielenia pożarowego wykonać z uszczelnieniem niepalnym w klasie nie mniejszym niż dana przegroda.

EKONBUD Sp. z o.o. ul. Gościuborów 25 80-298 Gdańsk			
Zamawiający: Rozbudowa Szkoły Podstawowej w Rusi poprzez budowę oddziału w Bartagu			
Adres: dz. nr 289/5, obręb 281411_2,001 Bartag gmina Stawiguda			
Inwestor: Gmina Stawiguda ul. Okazyńska 10, 11-034 Stawiguda			
Imię i nazwisko:		Specjalność:	Nr uprawnień:
Projektant: Sławomir Płachota		sanitarna	WAM0044/PWC/S11
Sprawdzący: Tomasz Baranowski		sanitarna	WAM0033/PWC/S14
Opisownik: Patryk Kowalczyk		sanitarna
Nazwa rysunku: RZUT PARTERU-INSTALACJA WENTYLACJI MECHANICZNEJ			Skala: S-20
Data: lipiec 2021			1:100

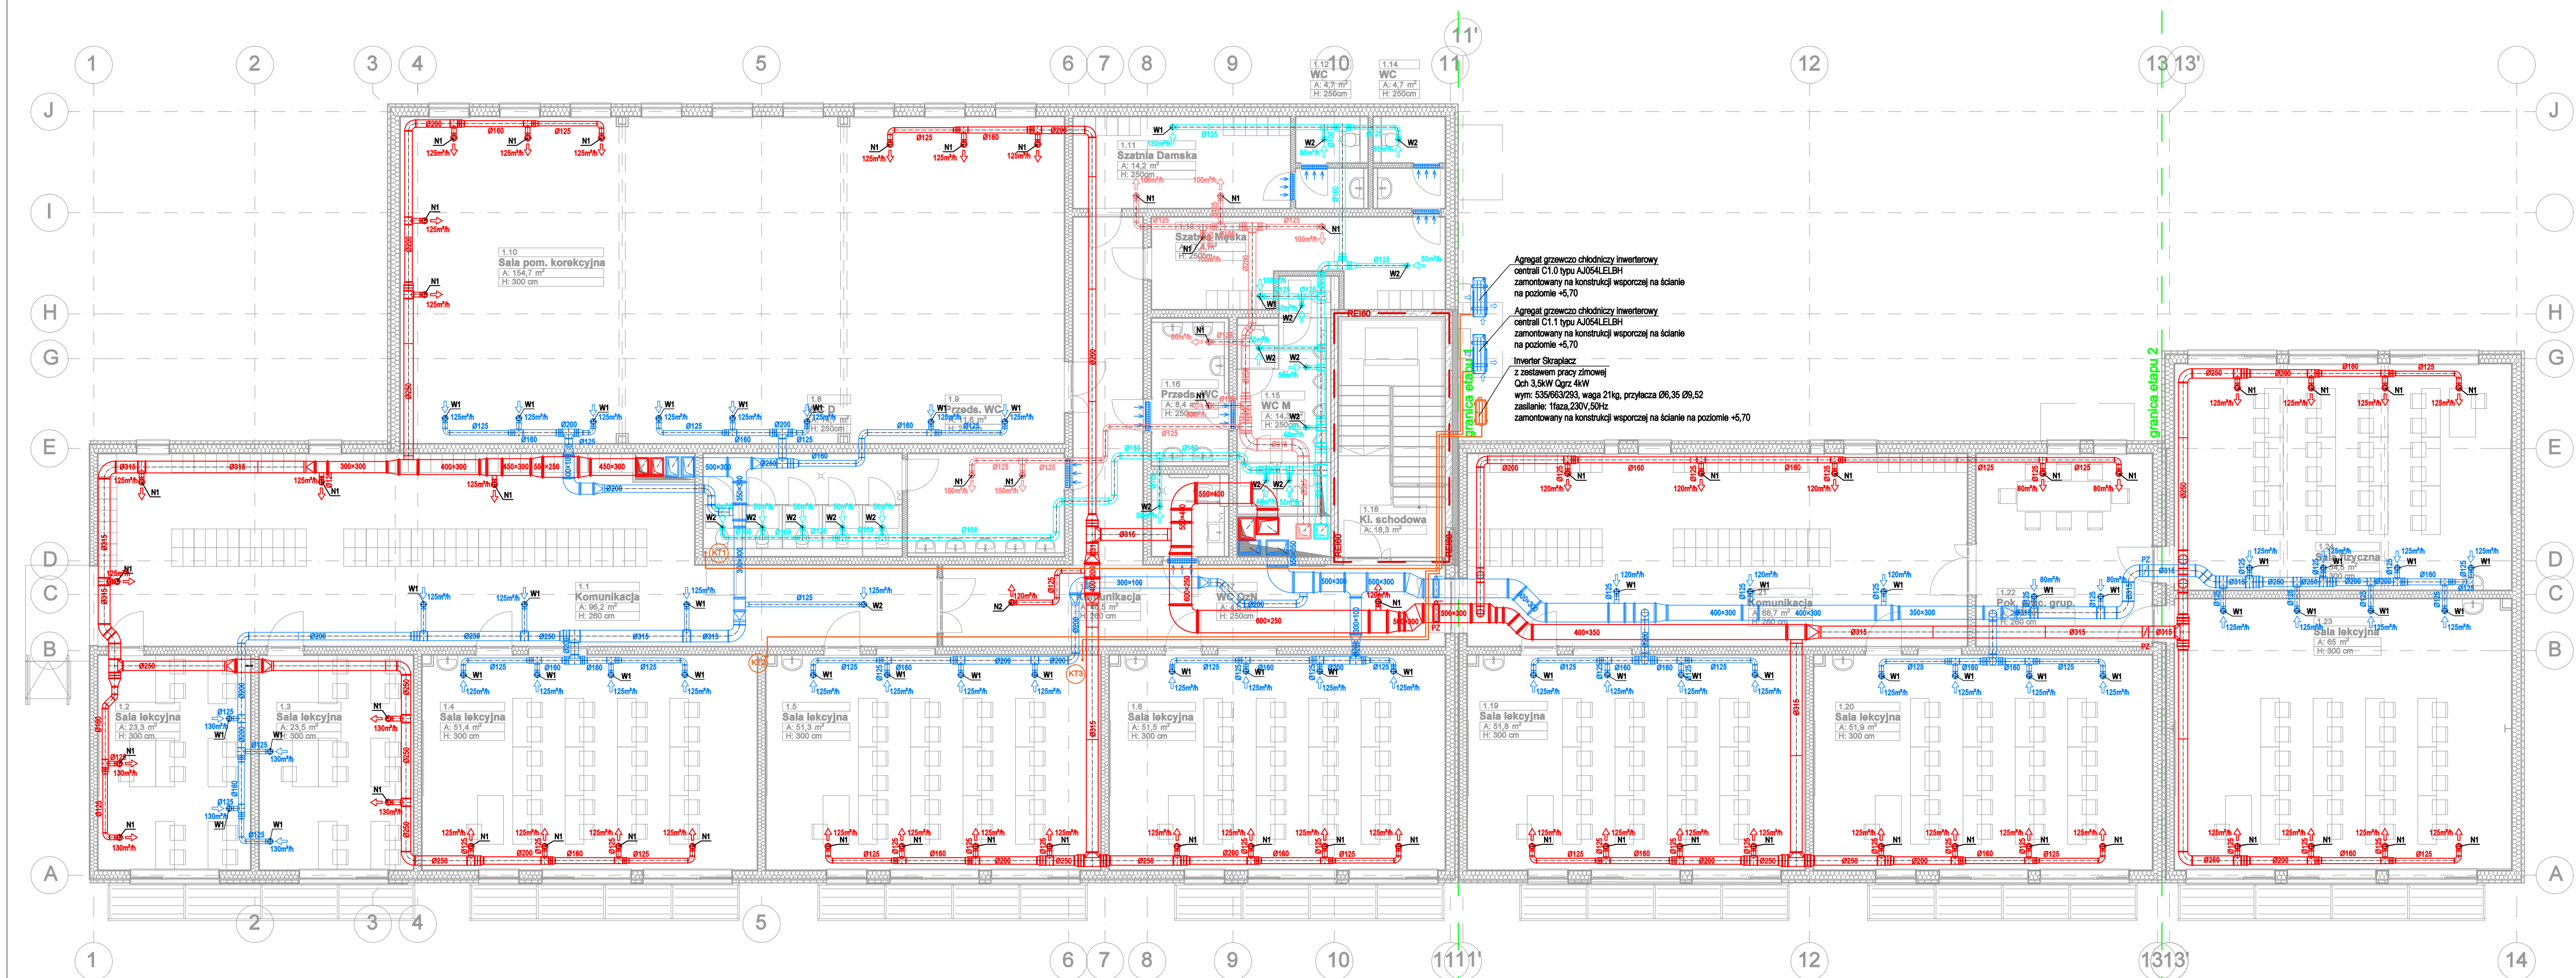


- OZNACZENIA:**
- N1/N2-ciąg główny nawiew central wentylacyjnych C1.0 i C1.1 (prowadzone pod stropem w suficie podwieszanym)
 - W1/W2-ciąg główny wyciąg central wentylacyjnych C1.0 i C1.1 (prowadzone pod stropem w suficie podwieszanym)
 - N3-ciąg główny nawiew central wentylacyjnej C2 (prowadzone pod stropem w suficie podwieszanym)
 - W3-ciąg główny wyciąg central wentylacyjnej C2 (prowadzone pod stropem w suficie podwieszanym)
 - CZ-świerze powietrze do czepni central wentylacyjnych C1.0, C1.1 i C2 (prowadzone na poddaszu nieużytkowym)
 - WY-wyrzut powietrza z wyrzutu central wentylacyjnych C1.0, C1.1 i C2 (prowadzone na poddaszu nieużytkowym)
 - kratka drzwiowa transferowa
 - W1- zawór wywiewny Ø100+ przepustnica
 - W2- zawór wywiewny Ø125+ przepustnica
 - N1- zawór nawiewny Ø100+ przepustnica
 - N2- zawór nawiewny Ø125+ przepustnica
 - PZ- Przepustnica ręczna zamykająca (na granicach etapów)
- C1.0 Centrala wentylacyjna nawiewno-wywiewna stojąca z wymiennikiem obrotowym, z serwisem od boku o wydauku 6210/5950 m³/h, spręż 300Pa, z nagrzewnicą wodną, chłodziącą freonową DX.
- C1.1 Centrala wentylacyjna nawiewno-wywiewna stojąca z wymiennikiem obrotowym, z serwisem od boku o wydauku 6280/6040 m³/h, spręż 300Pa, z nagrzewnicą wodną, chłodziącą freonową DX.
- C2 Centrala wentylacyjna nawiewno-wywiewna leżąca z wymiennikiem przeciwwiradowym, z serwisem od góry o wydauku 1480/1980 m³/h, spręż 250Pa, z nagrzewnicą wodną.
- UWAGA:**
Wszystkie przejścia rurociąmi przez przegrody oddzielenia pożarowego wykonać z uszczelnieniem niepalnych w klasie nie mniejszej niż dana przegroda.

EKONBUD Sp. z o.o. ul. Górczewska 28 60-298 Olsztyn			
Zamawiający: Rozbudowa Szkoły Podstawowej w Rusi poprzez budowę oddziału w Bartągu			
Adres: dz. nr 286/5, obręb 281411_2,001 Bartąg gmina Stawiguda			
Inwestor: Gmina Stawiguda ul. Olsztyńska 10, 11-034 Stawiguda			
Imię i nazwisko:		Specjalność:	Nr uprawnień:
Projektant: Sławomir Płachota		sanitarna	WAM0044/PWCS/11
Sprawdzący: Tomasz Baranowski		sanitarna	WAM0033/PWCS/14
Opisujący: Patryk Kowalczyk		sanitarna
RZUT PIĘTRA-INSTALACJA WENTYLACJI MECHANICZNEJ			Numer rys.: S-21
Data: lipiec 2021		Stadium: PROJEKT WYKAZIENNY	Skala: 1:100

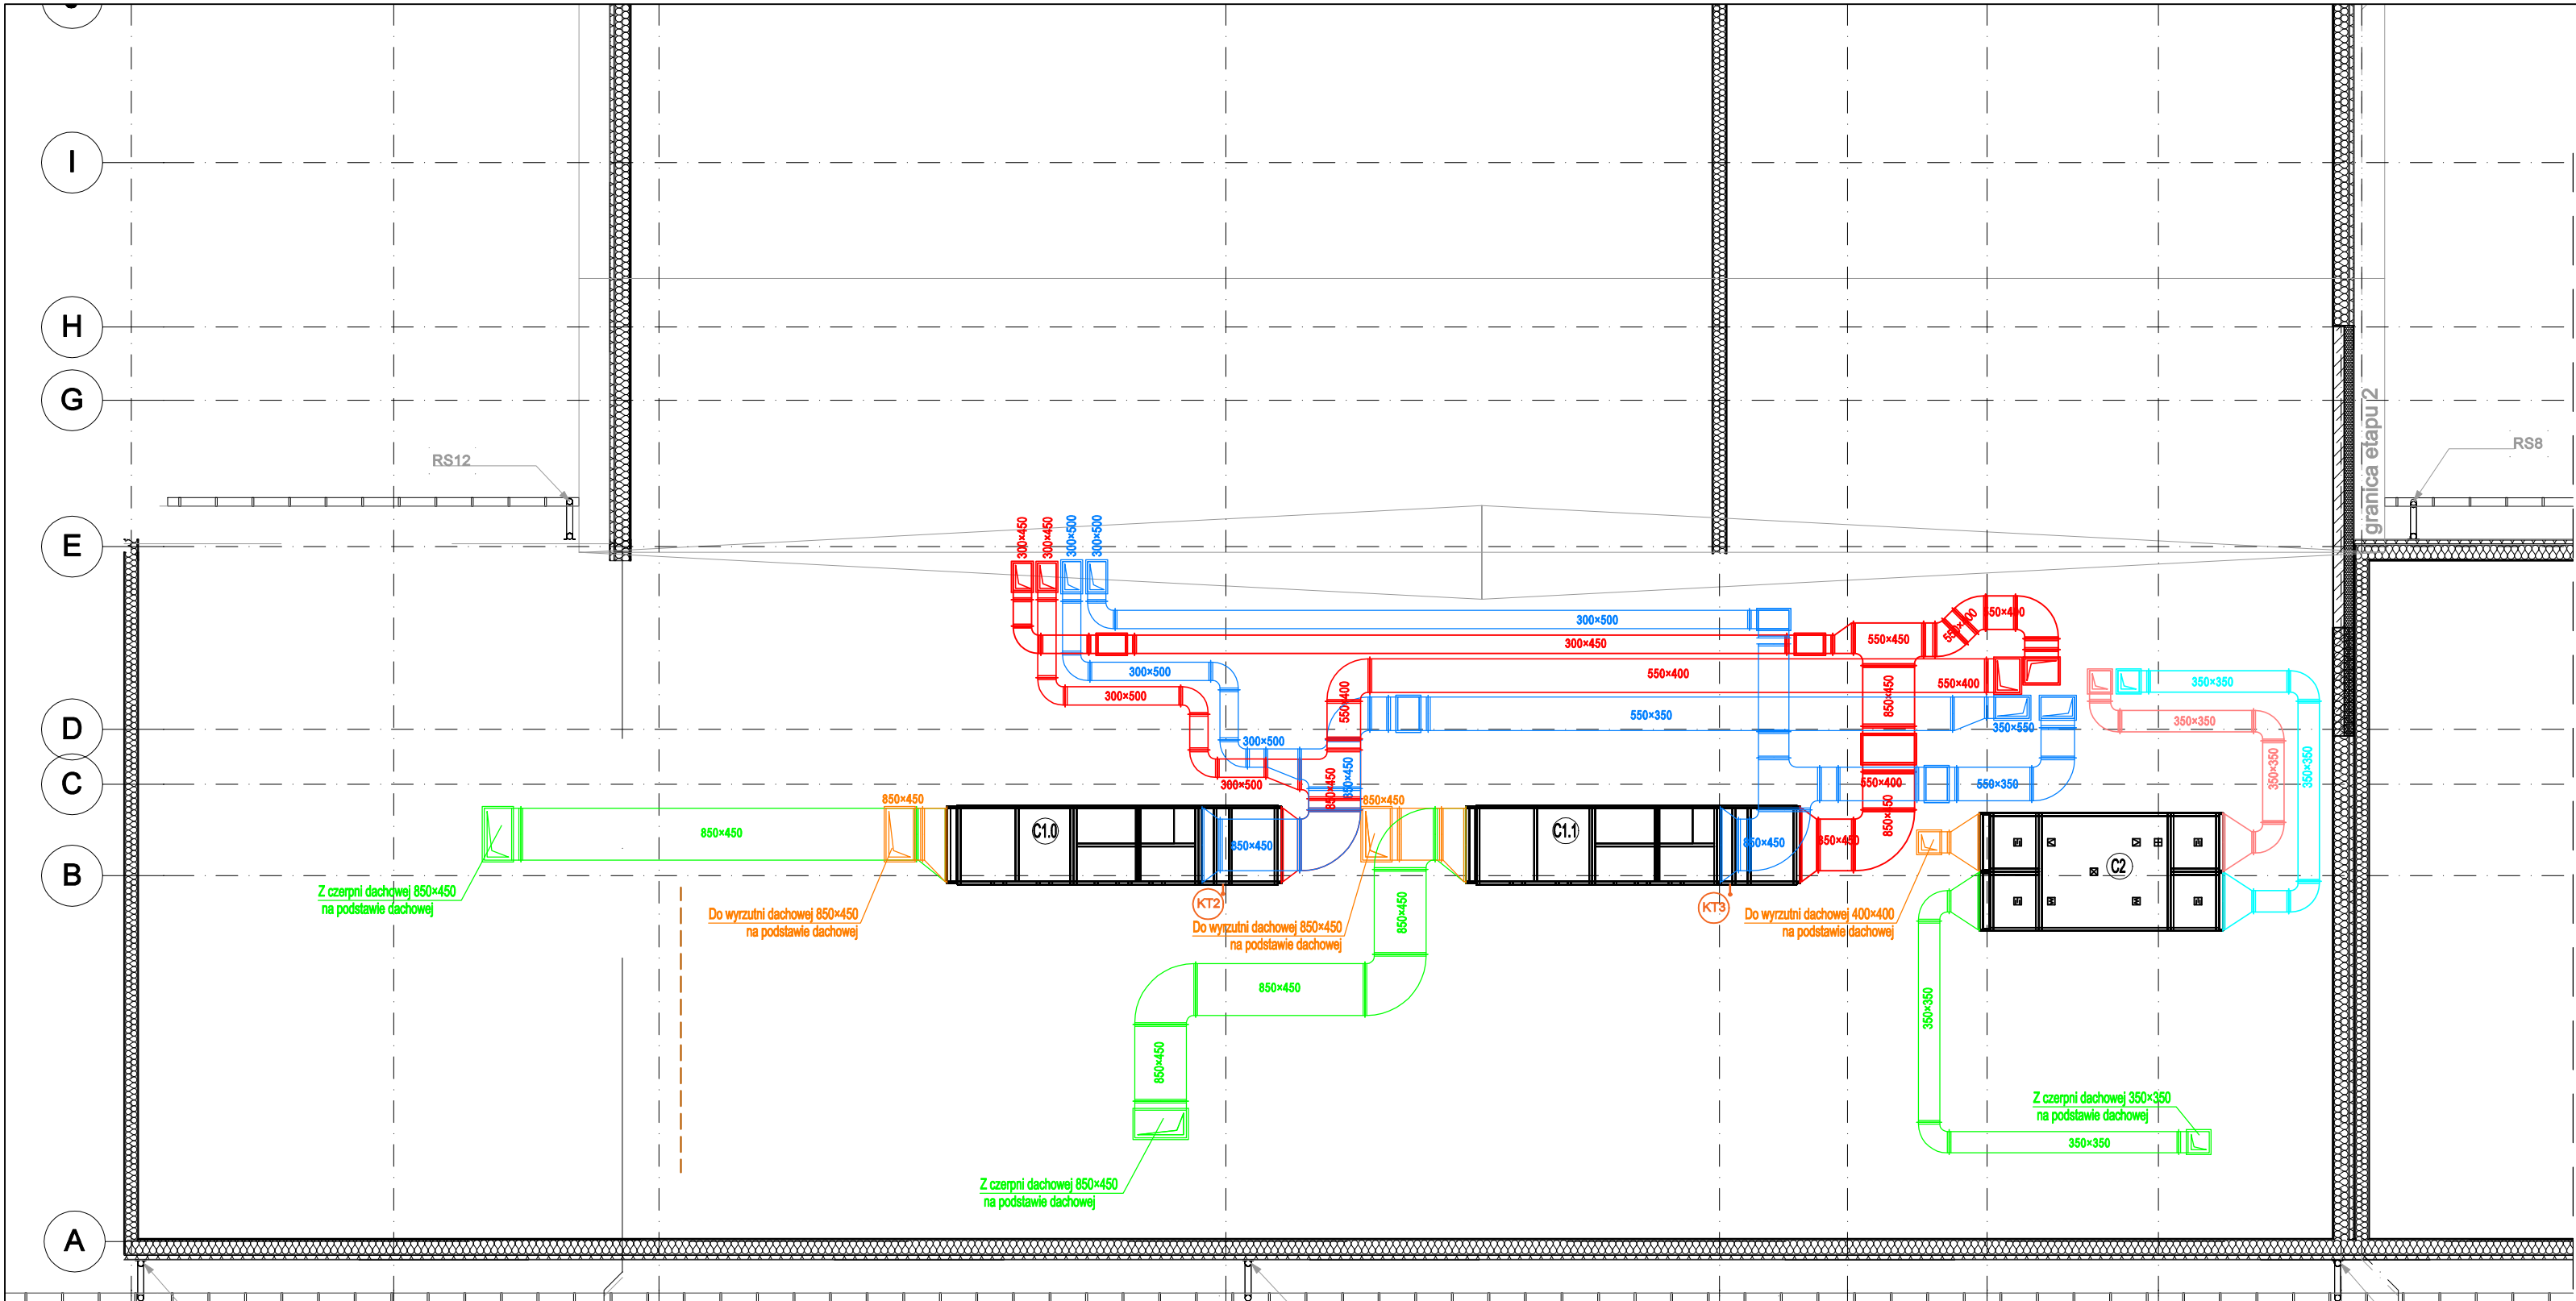

EKOINBUD Sp. z o.o. ul. Geodetów 29 80-298 Gdańsk				
Opracowanie chronione prawem Ustawa o Prawie Autorskim i Prawach Połączonych z dn. 4 lutego 1994 (Dz.U.26 24 / 84 z 28 lutego 1994)				
Temat: Rozbudowa Szkoły Podstawowej w Rusi poprzez budowę oddziału w Bartągu				
Adres: dz. nr 289/5, obręb 281411_2.001 Bartąg gmina Stawiguda				
Inwestor: Gmina Stawiguda ul. Okazyńska 10, 11-034 Stawiguda				
Imię i nazwisko:		Specjalność:	Nr uprawnień:	Podpis:
Projektant: Sławomir Piechoła		sanitarna	WAM004/PWOS/11	
Sprawdzający: Tomasz Baranowski		sanitarna	WAM0033/PWOS/14	
Opracował: Patryk Kowalczyk		sanitarna	
Nazwa rysunku: RZUT PODDASZA-INSTALACJA WENTYLACJI MECHANICZNEJ				Numer rys.: S-22
Data: lipiec 2021		Stadium: PROJEKT WYKAZMIENNY	Branda: SANITARNA	Skala: 1:100

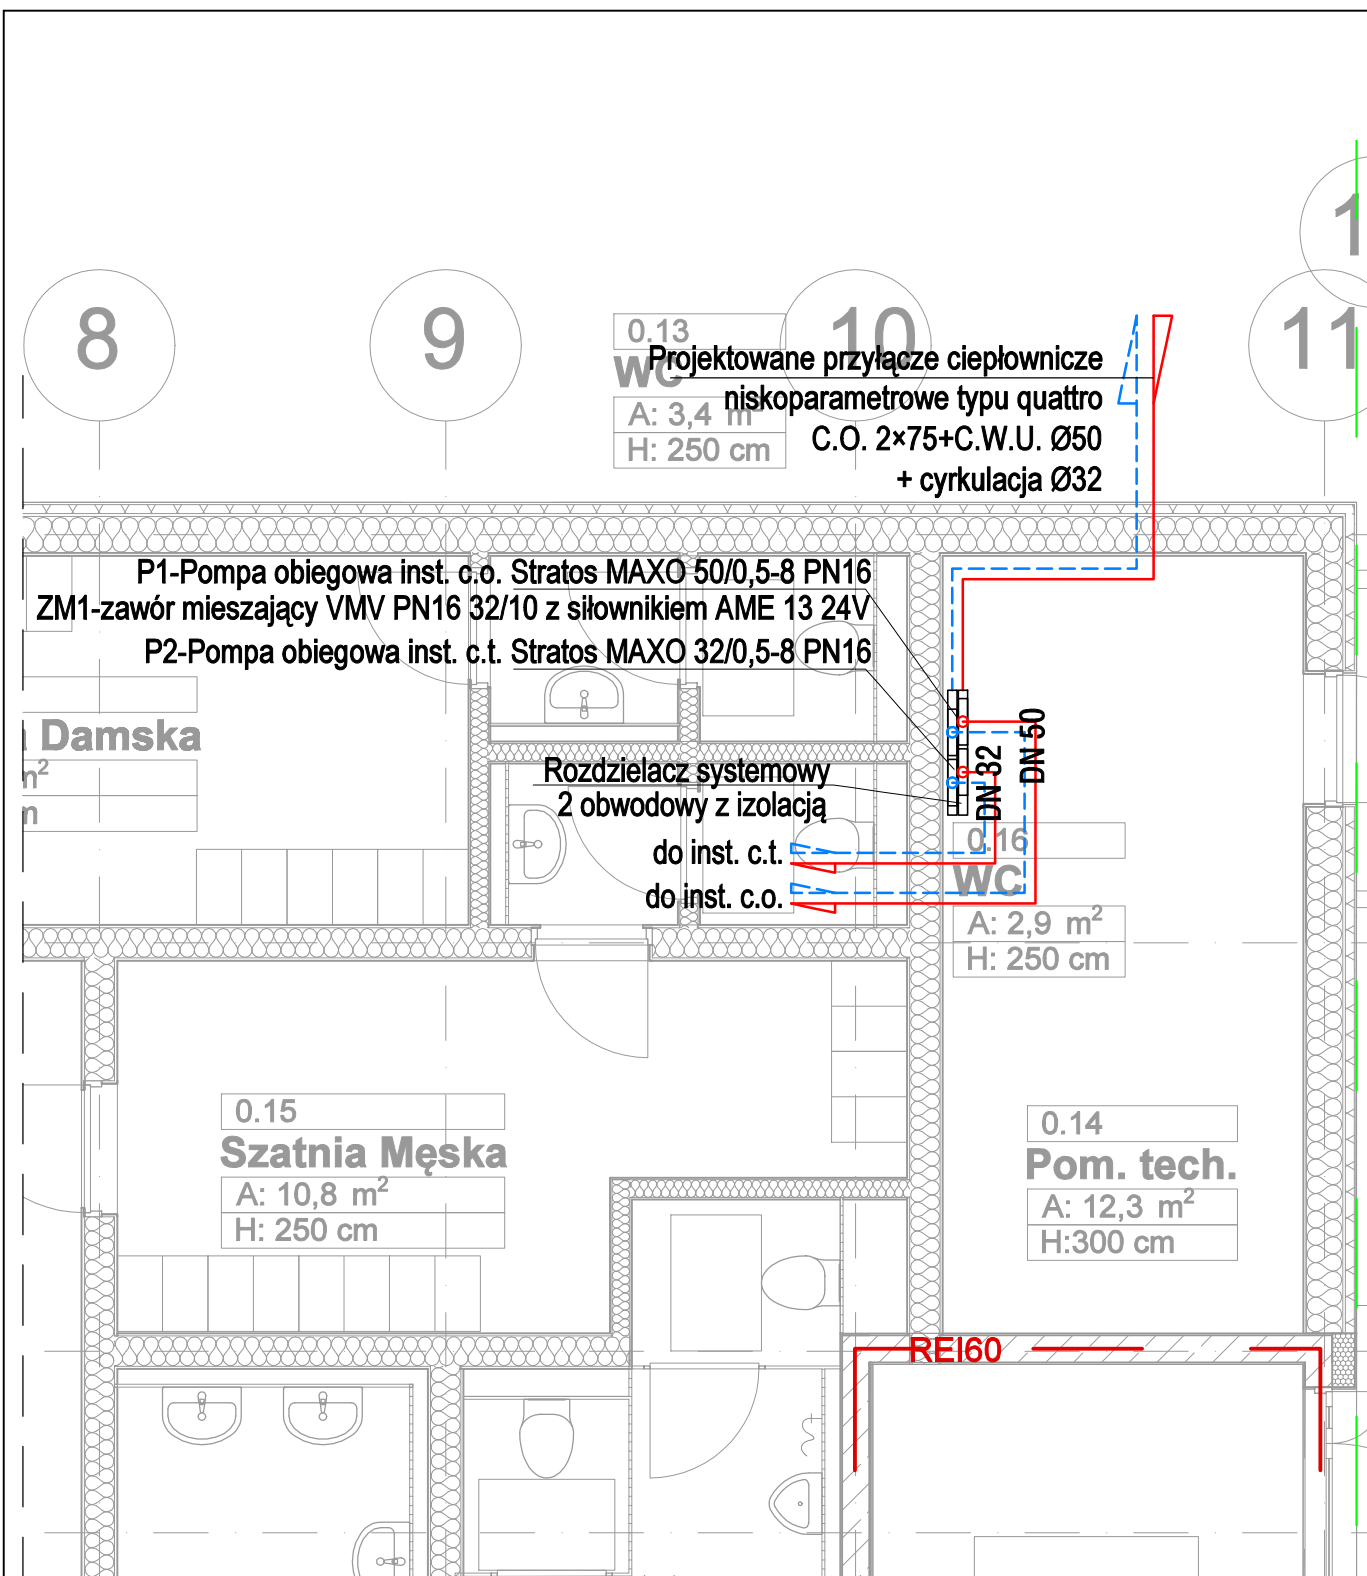

EKONBUD Sp. z o.o. ul. Geodetów 29 80-296 Gdańsk			
<small>Opracowanie chronione prawem Ustawa o Prawie Autorskim i Prawach Pokrewnych z dn. 4 lutego 1994 (Dz.U. Nr 24 / 94 z 23 lutego 1994)</small>			
Temat: Rozbudowa Szkoły Podstawowej w Rusi poprzez budowę oddziału w Bartągu			
Adres: dz. nr 289/5, obręb 281411_2,001 Bartąg gmina Stawiguda			
Inwestor: Gmina Stawiguda ul. Olsztyńska 10, 11-034 Stawiguda			
	Imię i nazwisko:	Specjalność:	Nr uprawnień:
Projektant	Sławomir Plechota	sanitarna	WAM/0044/PWOS/11
Sprawdzający	Tomasz Baranowski	sanitarna	WAM/0033/PWOS/14
Opracował	Patryk Kowalczyk	sanitarna	-----
Nazwa rysunku RZUT PARTERU- WĘZEŁ CIEPŁOWNICZY			Numer rys. S-23
Data: lipiec 2021			Skala : 1:50
Stadium: PROJEKT WYK.ZAMIENNY		Branża : SANITARNA	